



НИЦ «КИ» - ПИЯФ

Архитектор: Замятина Я.В.
Художник: Замятин Н.В.

Архитектурный проект интерьера в помещении "холл библиотеки" НИЦ "Курчатовский институт" - ПИЯФ.

Дизайн и художественное оформление выставочных объектов интерьера в помещении "холл библиотеки" НИЦ "Курчатовский институт" - ПИЯФ.

0553/0554

Архитектурные решения интерьера

Архитектор: Замятина Я.В.

Художник: Замятин Н.В.

Ленинградская обл., г. Гатчина, мкр. Орлова роща, д. 1,
НИЦ "Курчатовский институт" - ПИЯФ, корпус №7, 1 этаж

Архитектурный проект интерьера в помещении "холл библиотеки"
НИЦ "Курчатовский институт" - ПИЯФ.
Дизайн и художественное оформление выставочных объектов интерьера
в помещении "холл библиотеки" НИЦ "Курчатовский институт" - ПИЯФ.

ПОЯСНИТЕЛЬНАЯ ЗАПИСКА.

Архитектурный проект интерьера в помещении «холл библиотеки» имеет выставочно-музейную функцию. Пространственная организация интерьера построена на делении помещения на две зоны: историческую и современную.

ИСТОРИЧЕСКАЯ ЗОНА.

Историческая – кабинет ученого, здесь рабочее место с предметами из советского времени, меловая доска, портреты ученых, работавших в институте.

Рабочее место выделено направленным светом. Темный массив стола, для достижения большей контрастности, расположен на фоне светлой стены.

Личные вещи ученого на столе создают эффект присутствия. Меловая доска - образ непрекращающийся работы мысли. Выставка архивных фотоматериалов на стене. На стеллажах представлены музейные экспонаты.



Противопоставление исторической части и современной призывает к диалогу поколений. Взгляд прошлого в будущее образует взаимосвязь эпох.

Рабочий кабинет как собирательный образ советского ученого. Дающий общее представление о людях науки того времени.

СОВРЕМЕННАЯ ЗОНА.

Современная зона музея дает зрителю представление о деятельности НИЦ «КИ» ПИЯФ в целом.



Современная часть – расположена напротив рабочего места ученого. Создается эффект того, что ученый смотрит в будущее.

Пол и потолок несут вспомогательную функцию, направленную на усиления визуального образа.

На входе в музей посетителей встречает шкала-график, расположенная на полу. Это график исторически значимых событий в истории НИЦ «КИ» - ПИЯФ, события

обозначены датой или текстом. Линии соединяют дату на шкале со стендом, посвященным этому событию.

По левую сторону от входа расположены презентационные стенды, которые знакомят посетителей с отделениями НИЦ «КИ» ПИЯФ.

Арт-панно «Установки» перед окнами демонстрируют исследовательские установки НИЦ «КИ» ПИЯФ.

Взаимосвязь ПИЯФ с НИЦ «КИ» представлена в виде монументально-декоративной композиции.


В центре зала расположен информационный стол для детального изучения структуры ПИЯФ.

ПРЕЗЕНТАЦИОННЫЕ СТЕНДЫ ПО 5-ТИ НАУЧНЫМ ОТДЕЛЕНИЯМ.

Каждое из пяти отделений ПИЯФ имеет свой равнозначный презентационный стенд.

Основная задача - создать представление у посетителей о принципиальном различии отделений. Информация подана лаконично, тезисно и стилистически едино. Направленный свет эффектно выделяет уникальные экспонаты на полках.

Модульная система позволяет дополнять или обновлять основную экспозицию в любое время, заменяя необходимые детали стендов. Это позволит быть визуально современными, соответствовать меняющимся тенденциям дизайна.

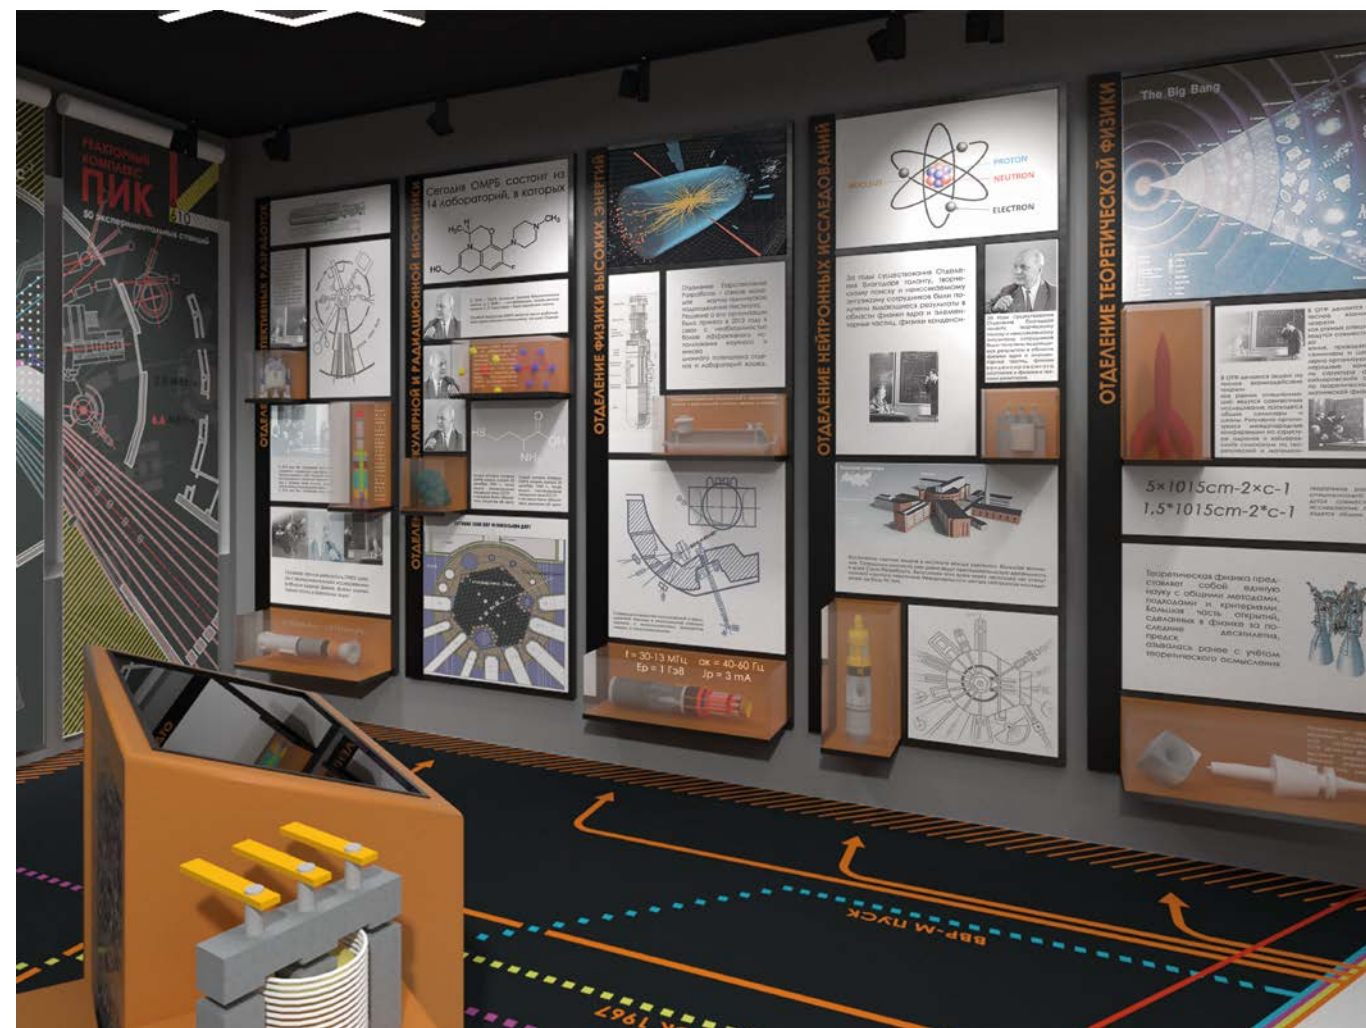

АРТ-ПАННО «УСТАНОВКИ»

Арт-панно представляют собой ролл-шторы на которых напечатана графическая композиция, посвященная исследовательским установкам НИЦ «КИ» - ПИЯФ.



ХУДОЖЕСТВЕННОЕ ОФОРМЛЕНИЕ СТЕНЫ ПО НИЦ «КИ».

Монументально-декоративная композиция НИЦ «КИ» наглядно демонстрирует взаимосвязь НИЦ «КИ» - ПИЯФ с другими научными центрами НИЦ «КИ».

Красная ось - абстрактное обозначение пути развития ядерной физики, проходящая через все достижения НИЦ «КИ» - ПИЯФ.

Расположение НИЦ «КИ» на этой красной оси символизирует актуальность, точность, объективность современной науки в России.



ОСВЕЩЕНИЕ ИНТЕРЬЕРА.

АРТ-СВЕТИЛЬНИКИ «МОЛЕКУЛЫ».

«Молекулы» являются основным источником света в помещении. Прототипом для светильников послужили схемы молекул, с которыми, в частности, работают биофизики НИЦ «КИ» - ПИЯФ.

Это уникальное освещение, которое, одновременно, выполняет и роль арт-объекта в интерьере.




ПОДСВЕТКА СТЕНДОВ И ЭКСПОНАТОВ.

Трековые системы расположены по всему периметру помещения, и подсвечивают все экспонаты и стенды.

Это оптимальный вид освещения для подсветки выставочных объектов.



ОБМЕРНЫЙ ПЛАН. М 1:50

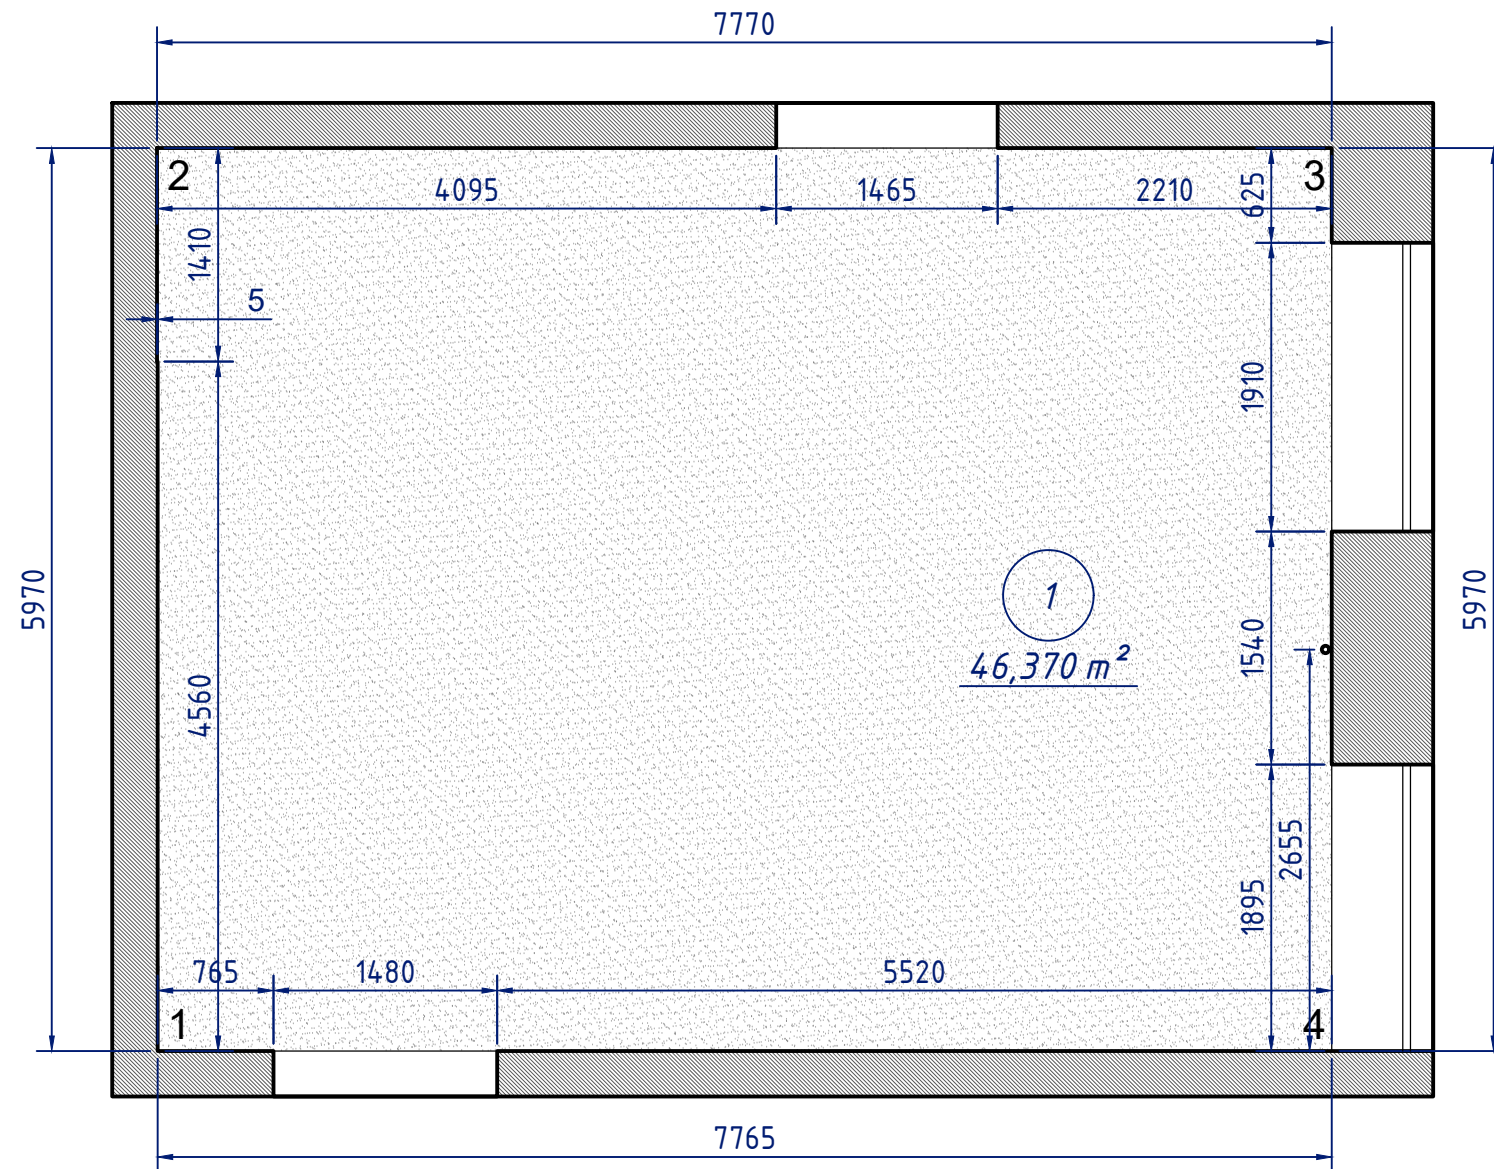

Согласовано





Инд. № подл.	Подп. и дата	Взам. инв. №

Примечание:

- Перед нанесением финишного покрытия на стены необходимо:
 - со стен снять существующие слои краски и штукатурки;
 - стены, граничащие с улицей, просушить;
 - стены обработать противогрибковыми препаратами;
- Стены оштукатурить, окрасить матовой краской для общественных интерьеров:
 - стену 1–2 окрасить в цвет по каталогу RAL 7047 (Телегрей 4);
 - стены 2–3, 3–4, 4–1 окрасить в цвет по каталогу RAL 7040 (Серое окно);

						0553/0554-АИ			
						Ленинградская обл., г. Гатчина, мкр. Орлова роща, д. 1, НИЦ "Курчатовский институт" - ПИЯФ, корпус №7, 1 этаж			
Изм.	Кол. уч.	Лист	№ док.	Подп.	Дата	Архитектурный проект интерьера в помещении "холл библиотеки" НИЦ "Курчатовский институт" - ПИЯФ.	Стадия	Лист	Листов
Разработал		Замятина			10.17		П	2	
Проверил					10.17				
ГАП					10.17				
Н. контр.					10.17				
						Обмерный план. М 1:50			

ОБМЕРЫ СТЕН. М 1:50

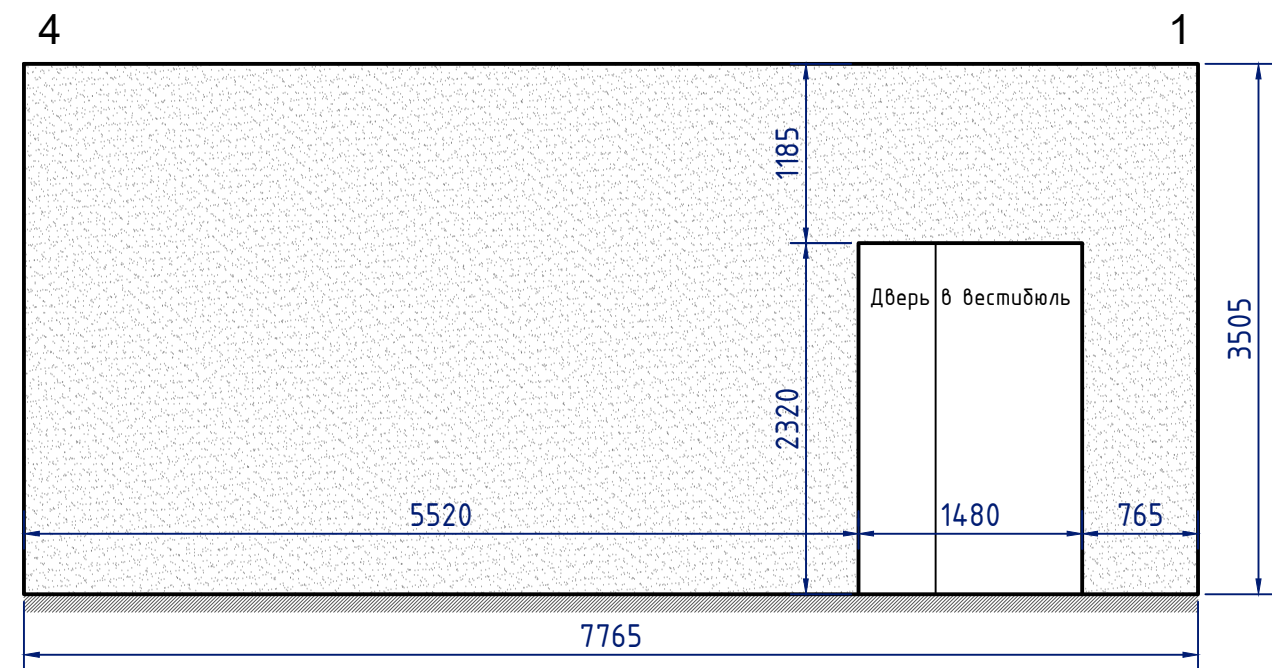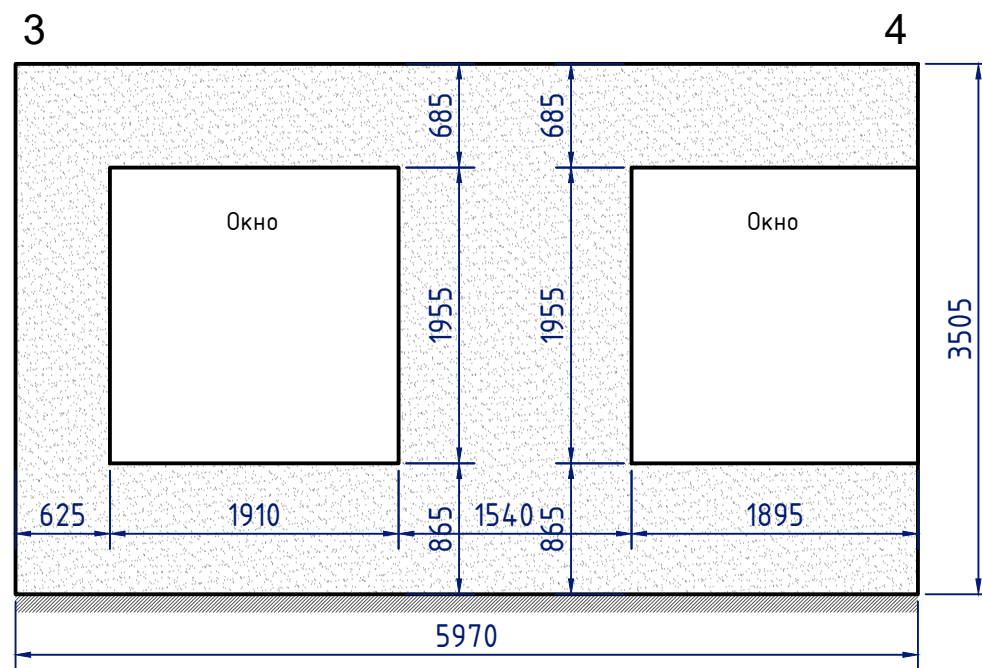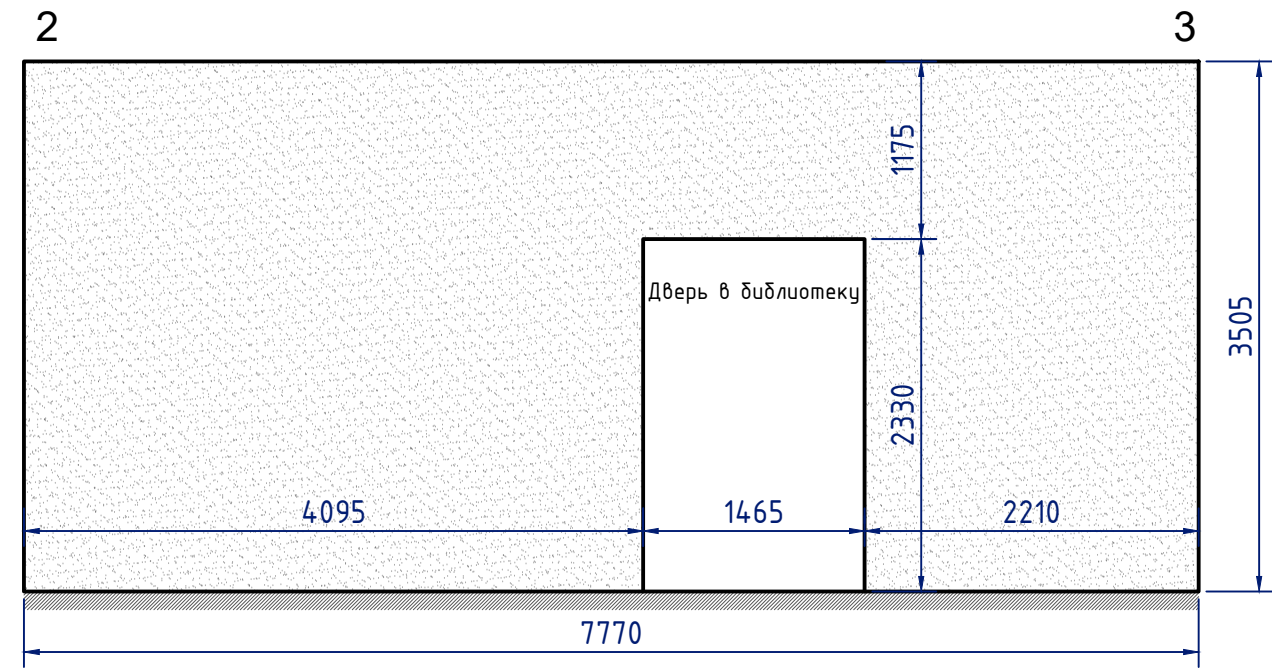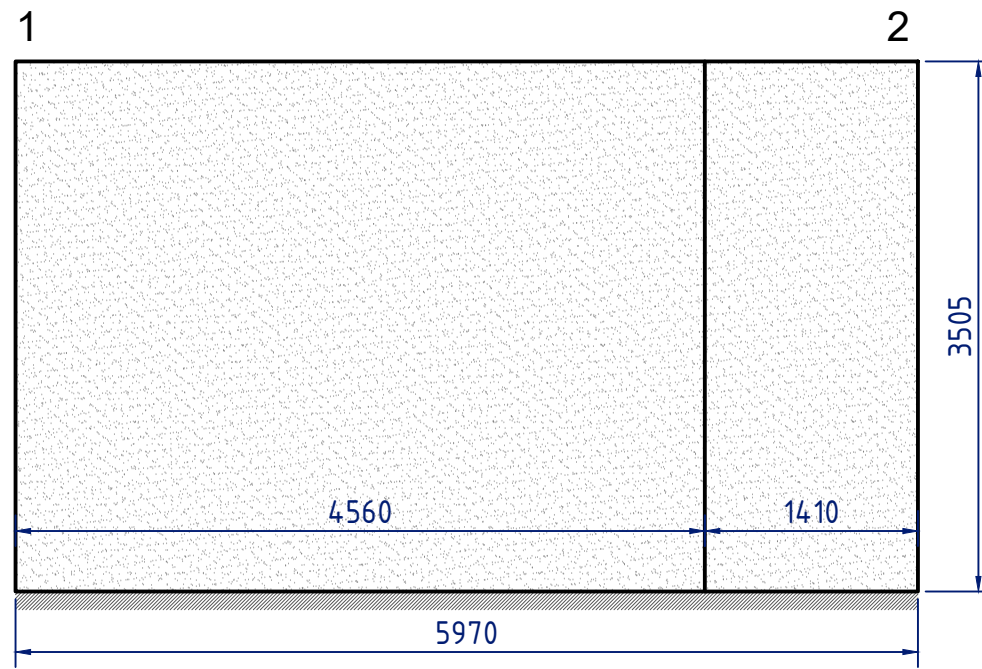


Примечание:

- перед покраской выровнять штукатуркой нишу в стене 1-2;

Согласовано					
Инв. № подл.	Подп. и дата	Взам. инв. №			

						0553/0554-АИ			
						Ленинградская обл., г. Гатчина, мкр. Орлова роща, д. 1, НИЦ "Курчатовский институт" - ПИЯФ, корпус №7, 1 этаж			
Изм.	Кол. уч.	Лист	№ док.	Подп.	Дата	Архитектурный проект интерьера в помещении "холл библиотеки" НИЦ "Курчатовский институт" - ПИЯФ.	Стадия	Лист	Листов
Разработал		Замятина			10.17		П	3	
Проверил					10.17				
ГАП					10.17				
Н. контр.					10.17				
						Обмеры стен. М 1:50			

ПЛАН ПОКРЫТИЙ ПОЛА. М 1:50

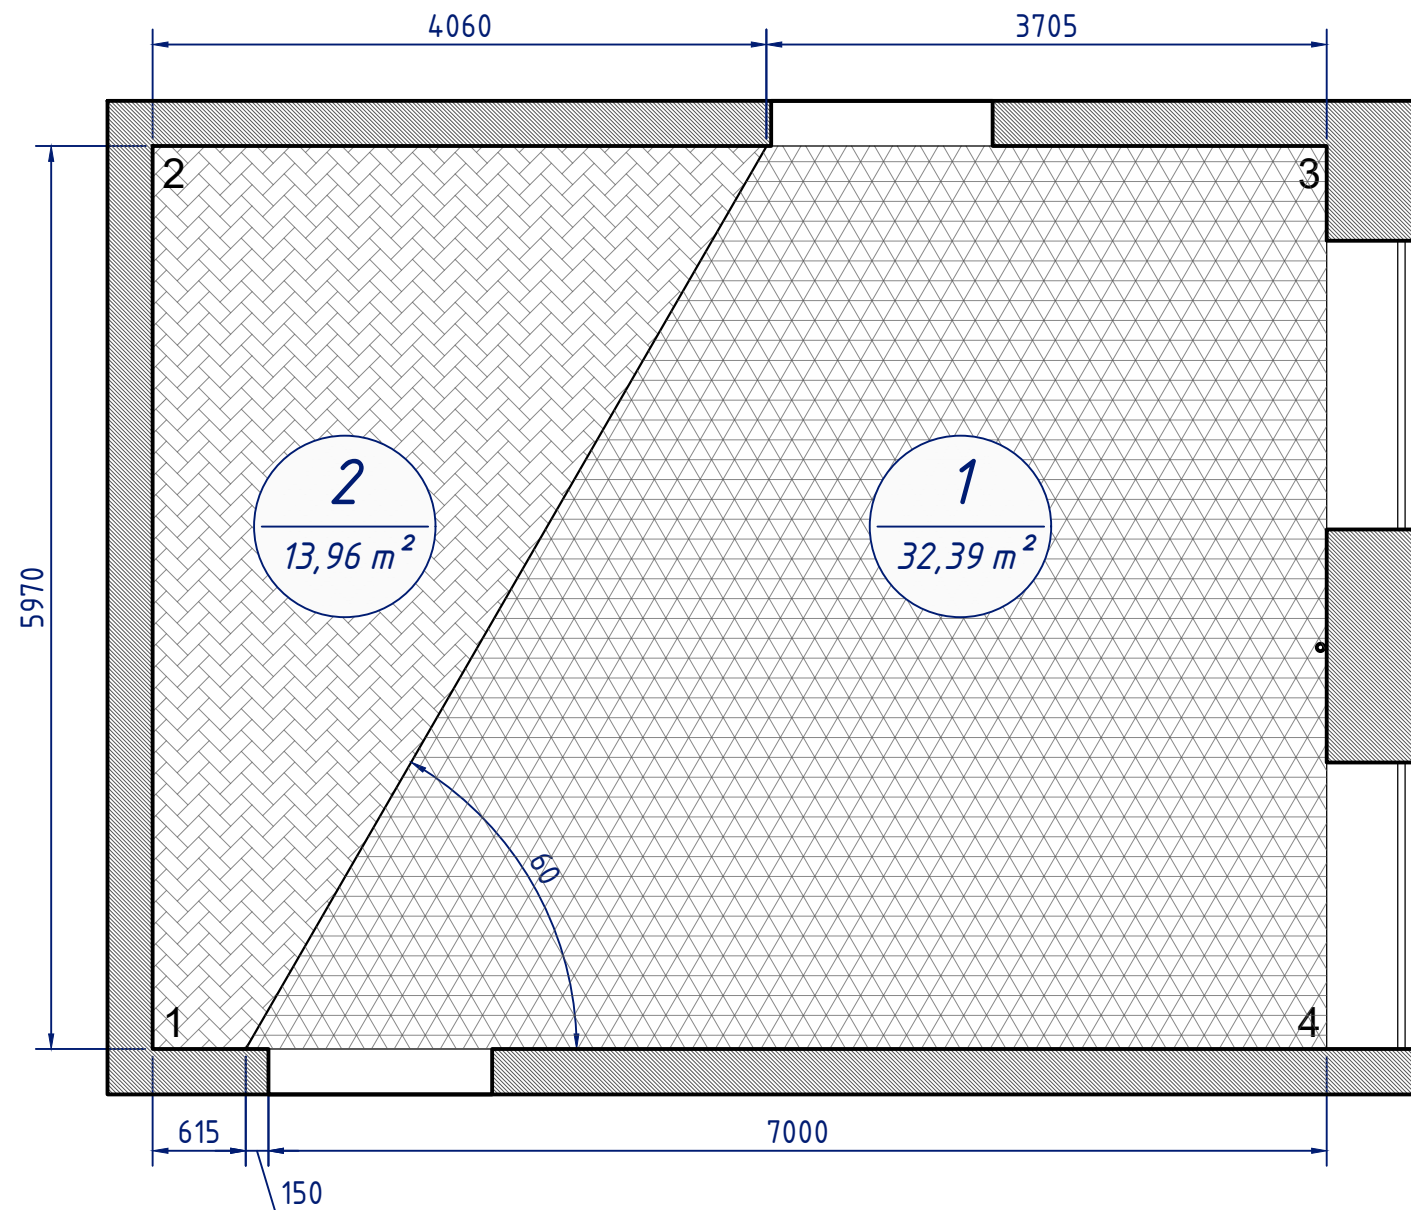

Ведомость типов полов		
№	Тип пола	Площадь, кв.м.
1	Прозрачный наливной пол - эпоксидный, с рисунком под эпоксидным слоем	32,39
2	Паркетная доска	13,96

Рисунок.1



Примечание:

- Оба типа покрытия пола расположить на одной отметке;
- Технология подготовки поверхности для устройства наливного эпоксидного пола:
 - очистить поверхность от грязи и пыли;
 - выровнять поверхность пола при помощи тонкой стяжки; дождаться полного высыхания, допустимая влажность покрытия для дальнейшей работы - 4 %;
 - бетон полируется с использованием шлифовальной машины;
 - выполняется шпаклевание всех трещин и неровностей, устраняется строительная пыль;
 - наносится грунтовочный состав;
- Изображение для наливного пола печатается на самоклеющейся пленке (изображение см. Лист 5 + файл на электронном носителе в приложении к документации);
- Между двумя типами пола разместить металлический порожек, в уровень с покрытиями пола, см. рис. 1;

						0553/0554-АИ			
						Ленинградская обл., г. Гатчина, мкр. Орлова роща, д. 1, НИЦ "Курчатовский институт" - ПИЯФ, корпус №7, 1 этаж			
Изм.	Кол. уч.	Лист	№ док.	Подп.	Дата	Архитектурный проект интерьера в помещении "холл библиотеки" НИЦ "Курчатовский институт" - ПИЯФ.	Стадия	Лист	Листов
Разработал		Заямина			10.17		П	4	
Проверил					10.17	План покрытий пола. М 1:50. Ведомость типов полов. Рисунок 1.			
ГАП					10.17				
Н. контр.					10.17				


Согласовано

Взам. инв. №

Подп. и дата

Инв. № подл.

Изображение для печати под наливной пол.

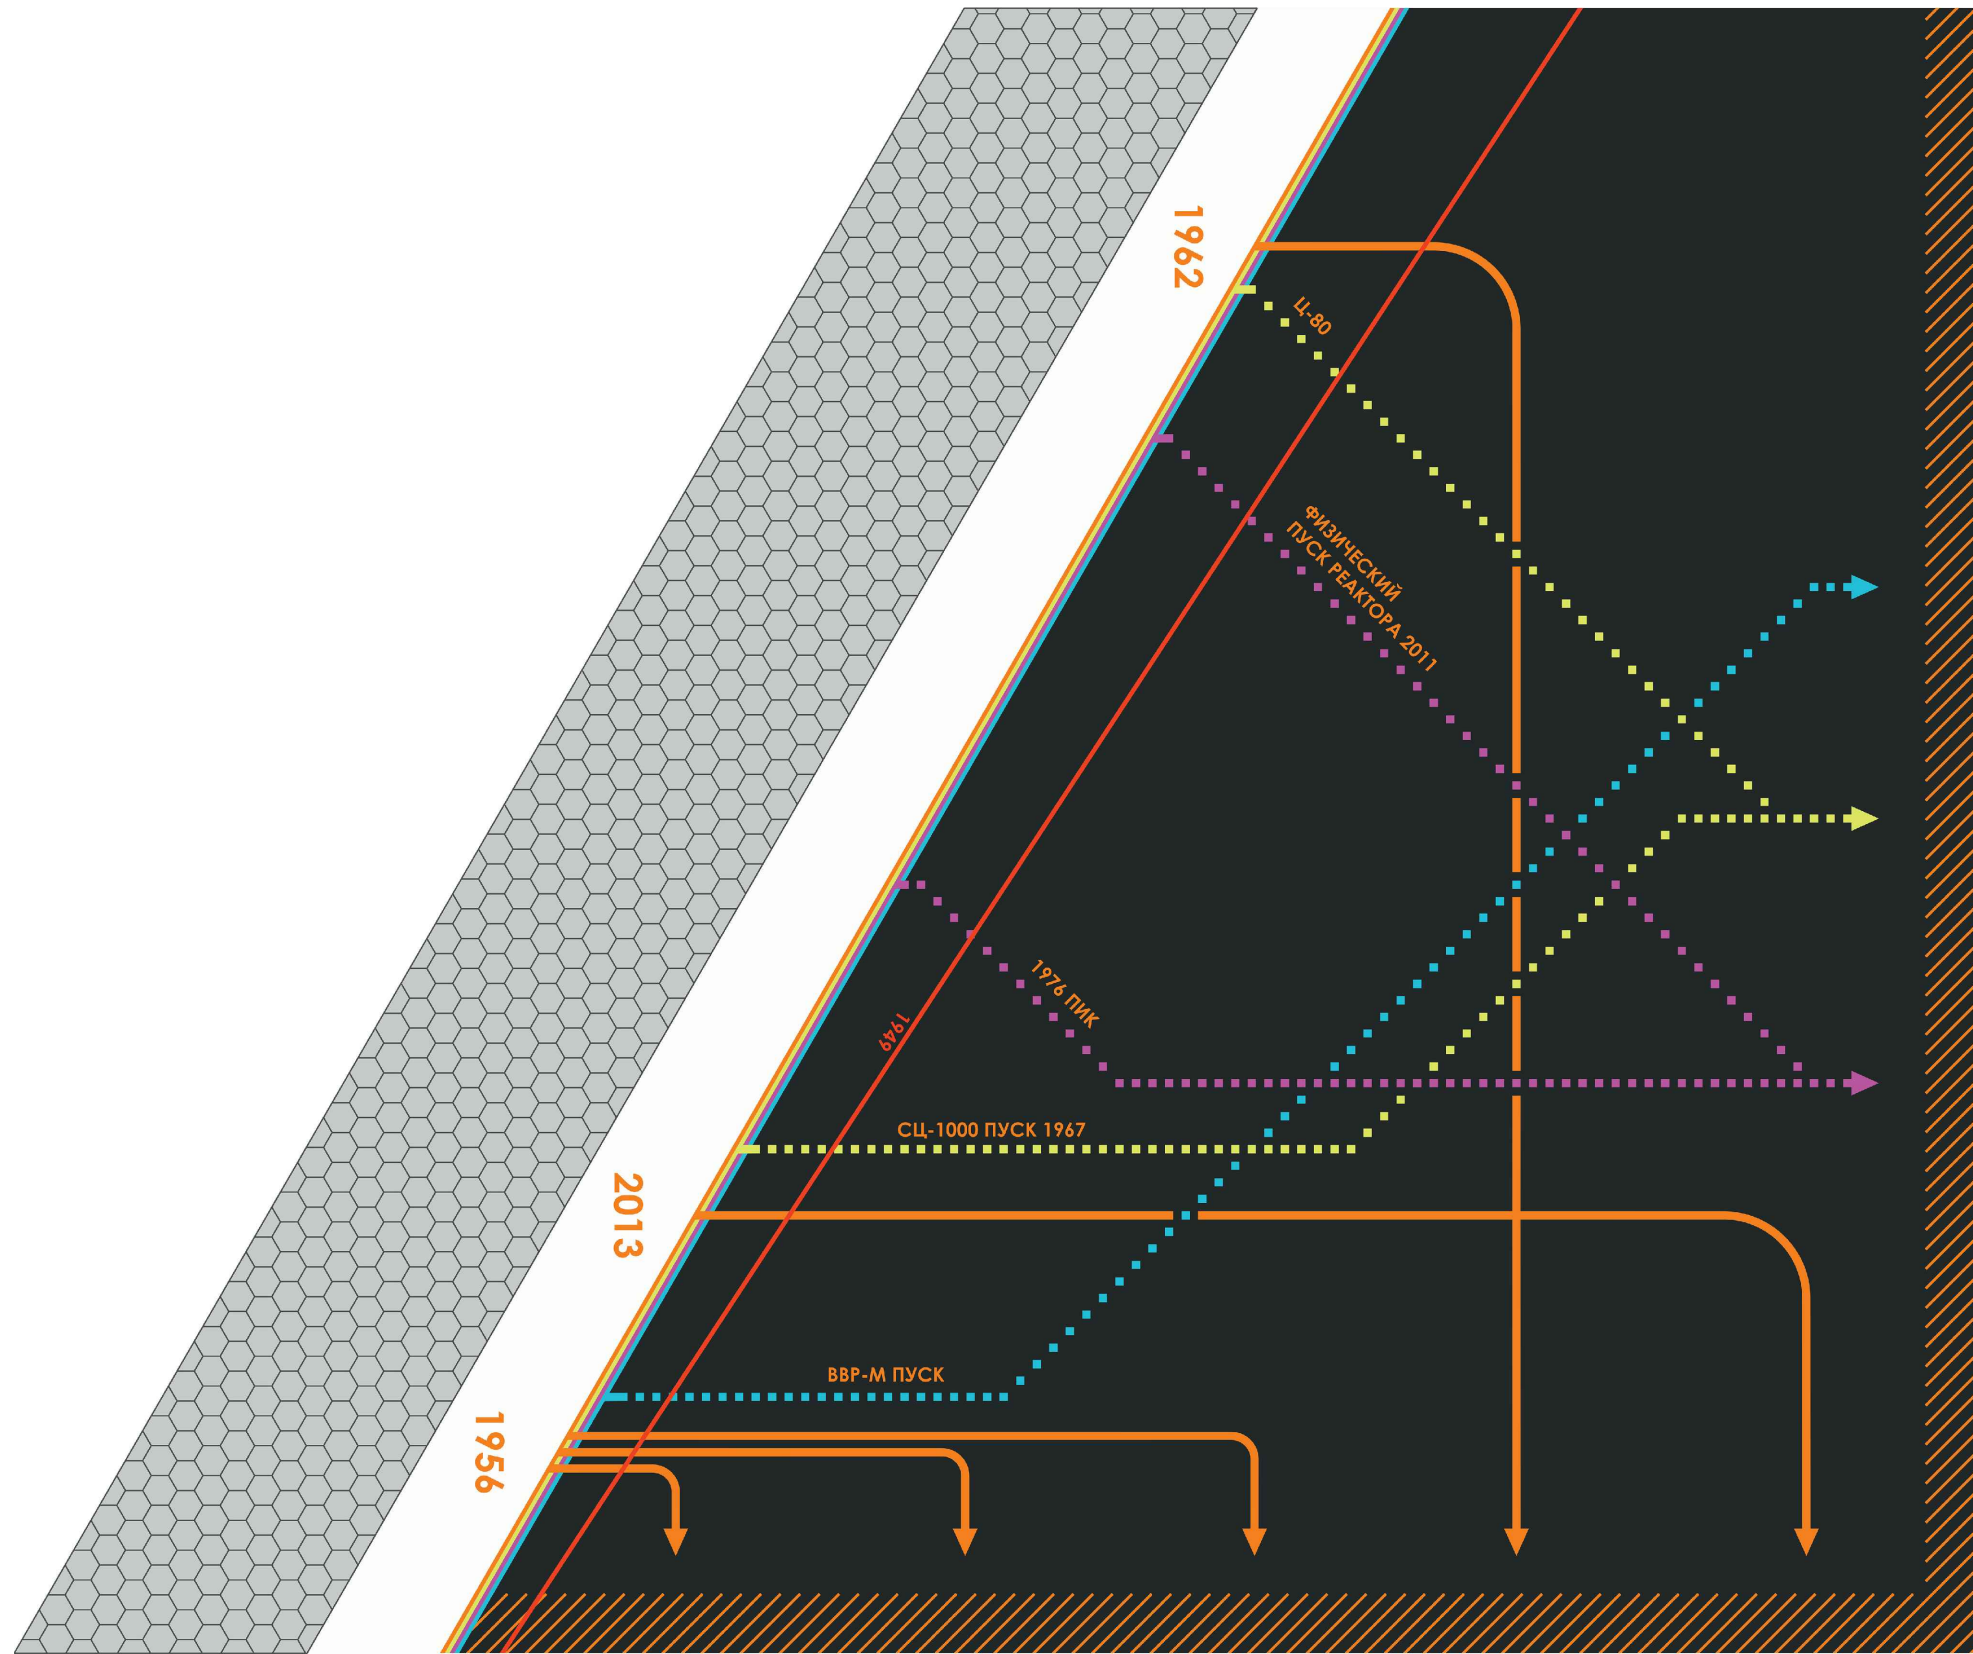

Согласовано



Инв. № подл. Подп. и дата. Взам. инв. №

Примечание:

1. Изображение для наливного пола печатается на самоклеющейся пленке (изображение см. файл на электронном носителе в приложении к документации);
2. План покрытий пола см. Лист 4;

						0553/0554-АИ				
						Ленинградская обл., г. Гатчина, мкр. Орлова роща, д. 1, НИЦ "Курчатовский институт" - ПИЯФ, корпус №7, 1 этаж				
Изм.	Кол. уч.	Лист	№ док.	Подп.	Дата	Архитектурный проект интерьера в помещении "холл библиотеки" НИЦ "Курчатовский институт" - ПИЯФ.	Стадия	Лист	Листов	
Разработал		Замятина			10.17		Изображение для печати под наливной пол.	П	5	
Проверил					10.17					
ГАП					10.17					
Н. контр.					10.17					



РАЗВЕРТКИ СТЕН. М 1:50

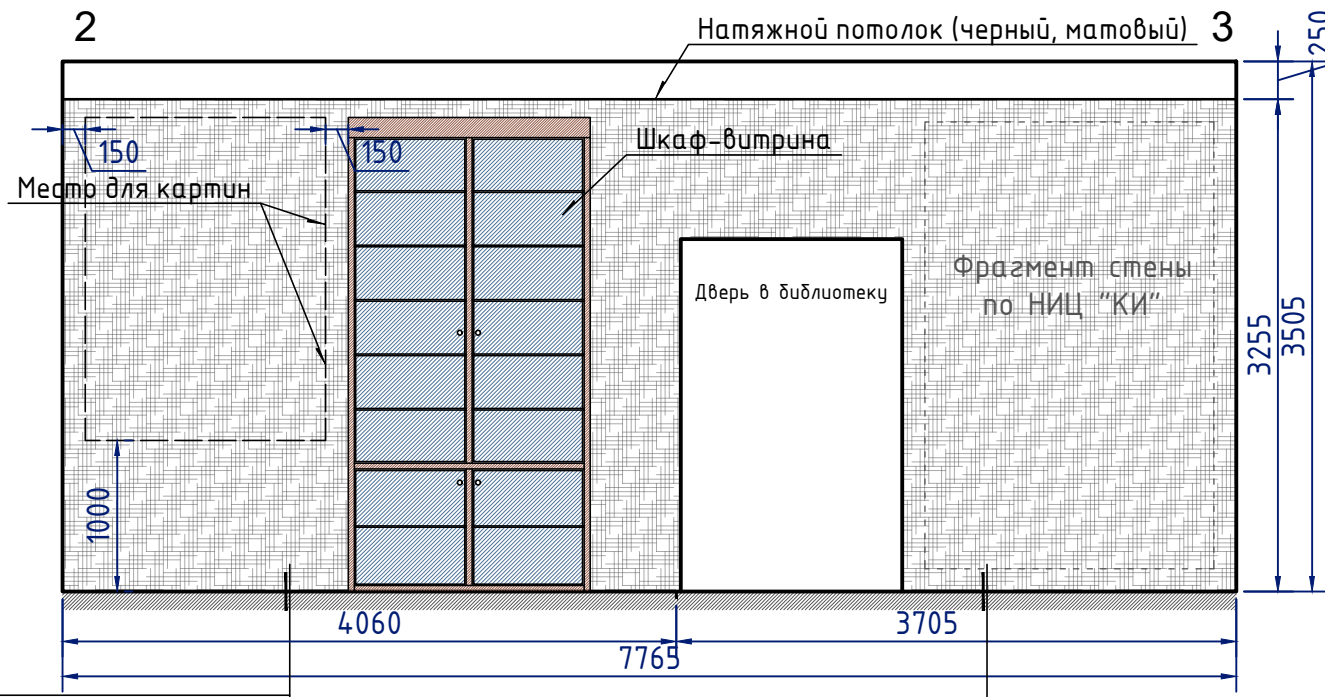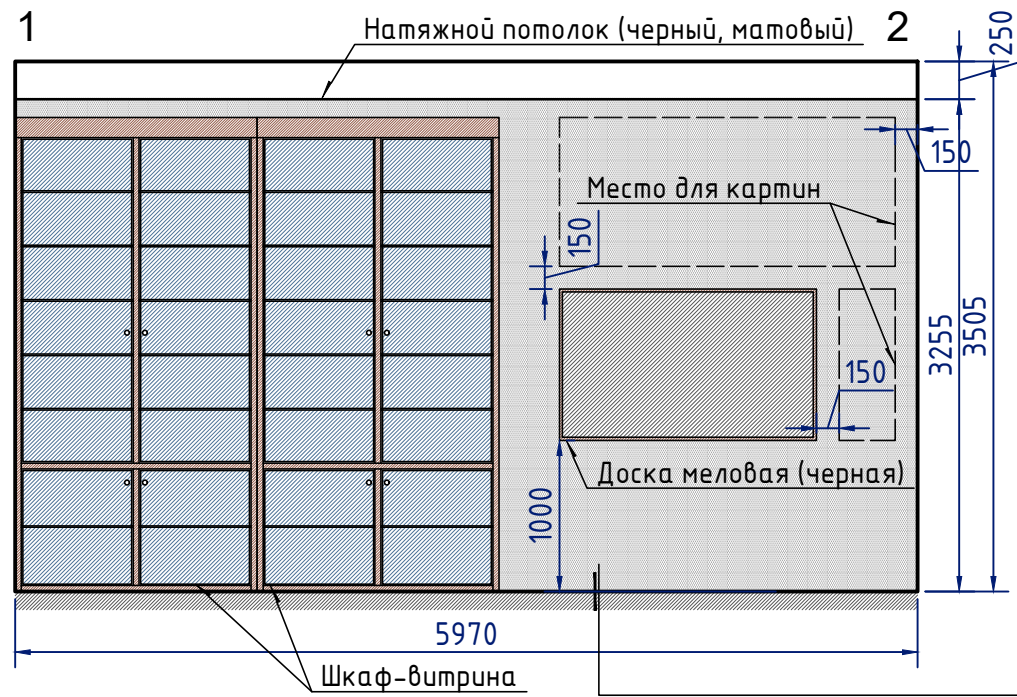

Паркетная доска	-20 мм
Паркетный клей	-1 мм
Подготовленное основание	

Прозрачный эпоксидный наливной пол	-3 мм
Изображение на самокл. пленке	
Выравнивающий слой	-2 мм
Грунтовка	
Подготовленное основание	

- Условные обозначения:
- стена, окрасить в цвет по каталогу RAL - 7047 (Телегей 4)
 - стена, окрасить в цвет по каталогу RAL - 7040 (Серое окно)

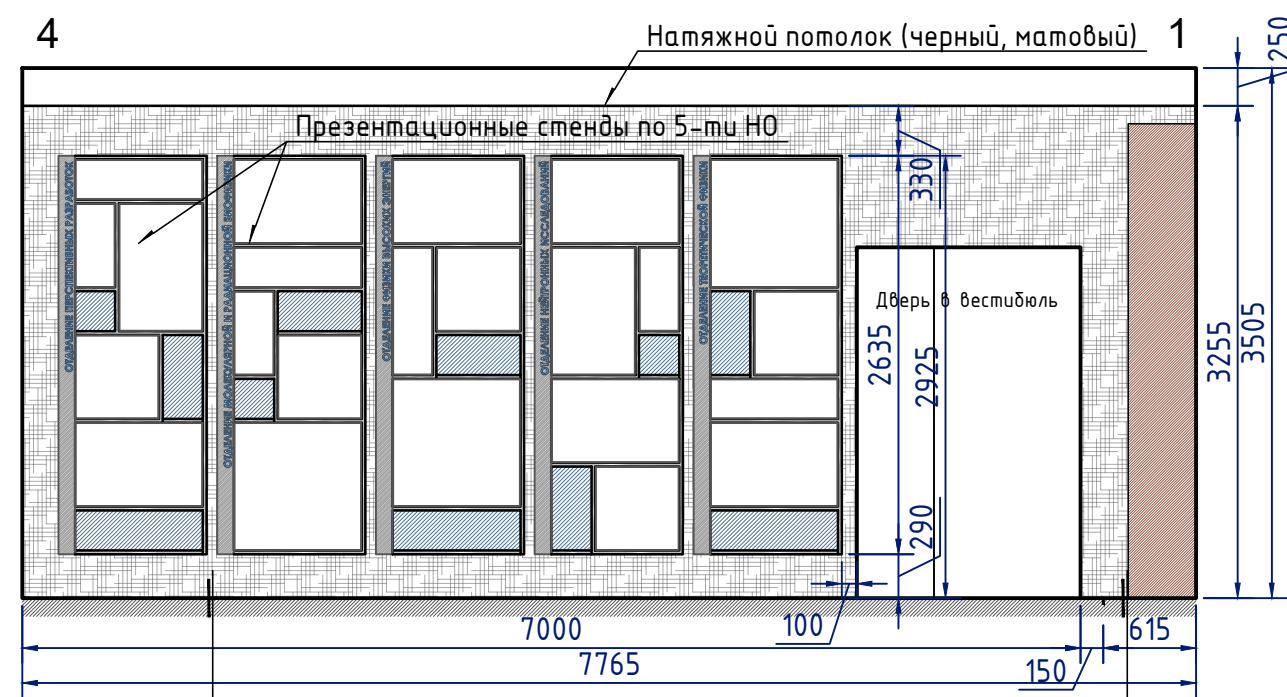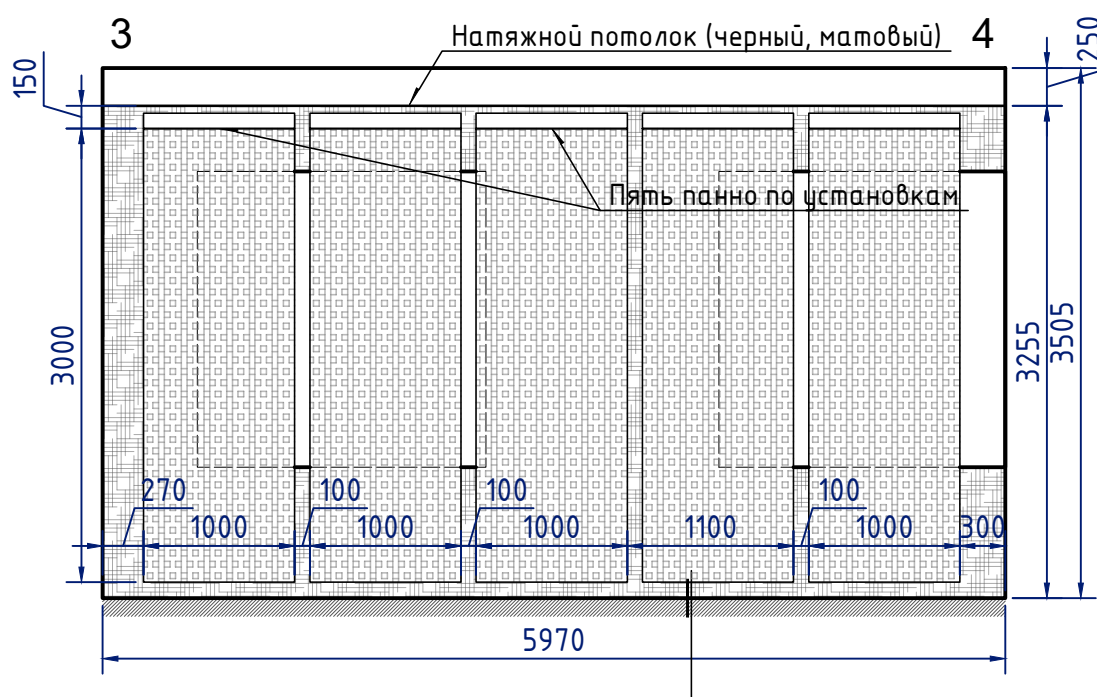

Прозрачный эпоксидный наливной пол	-3 мм
Изображение на самокл. пленке	
Выравнивающий слой	-2 мм
Грунтовка	
Подготовленное основание	

Паркетная доска	-20 мм
Паркетный клей	-1 мм
Подготовленное основание	


Примечание:

1. Все картины, портреты, награды на стенах 1-2, 2-3 оформлять в рамы со стеклом;
2. Шкаф-витрина реставрируется: полки 1 и 2 из дерева, полки 3 - 7 из стекла. Дверцы шкафа стеклянные;
3. Фрагмент решения стены по НИЦ "КИ" см. Листы 8, 9;
4. Презентационные стенды по 5-ти НО см. Листы 14-20;
5. Панно по Установкам см. Лист 21;

Согласовано			
Взам. инв. №			
Подп. и дата			
Инв. № подл.			

						0553/0554-АИ			
						Ленинградская обл., г. Гатчина, мкр. Орлова роща, д. 1, НИЦ "Курчатовский институт" - ПИЯФ, корпус №7, 1 этаж			
Изм.	Кол. уч.	Лист	№ док.	Подп.	Дата	Архитектурный проект интерьера в помещении "холл библиотеки" НИЦ "Курчатовский институт" - ПИЯФ.	Стадия	Лист	Листов
Разработал		Замятина			10.17		П	7	
Проверил					10.17				
ГАП					10.17				
Н. контр.					10.17				
Развертки стен. М1:50.									

ФРАГМЕНТ РЕШЕНИЯ СТЕНЫ ПО НИЦ "КИ". ВАРИАНТ 1. М 1:20

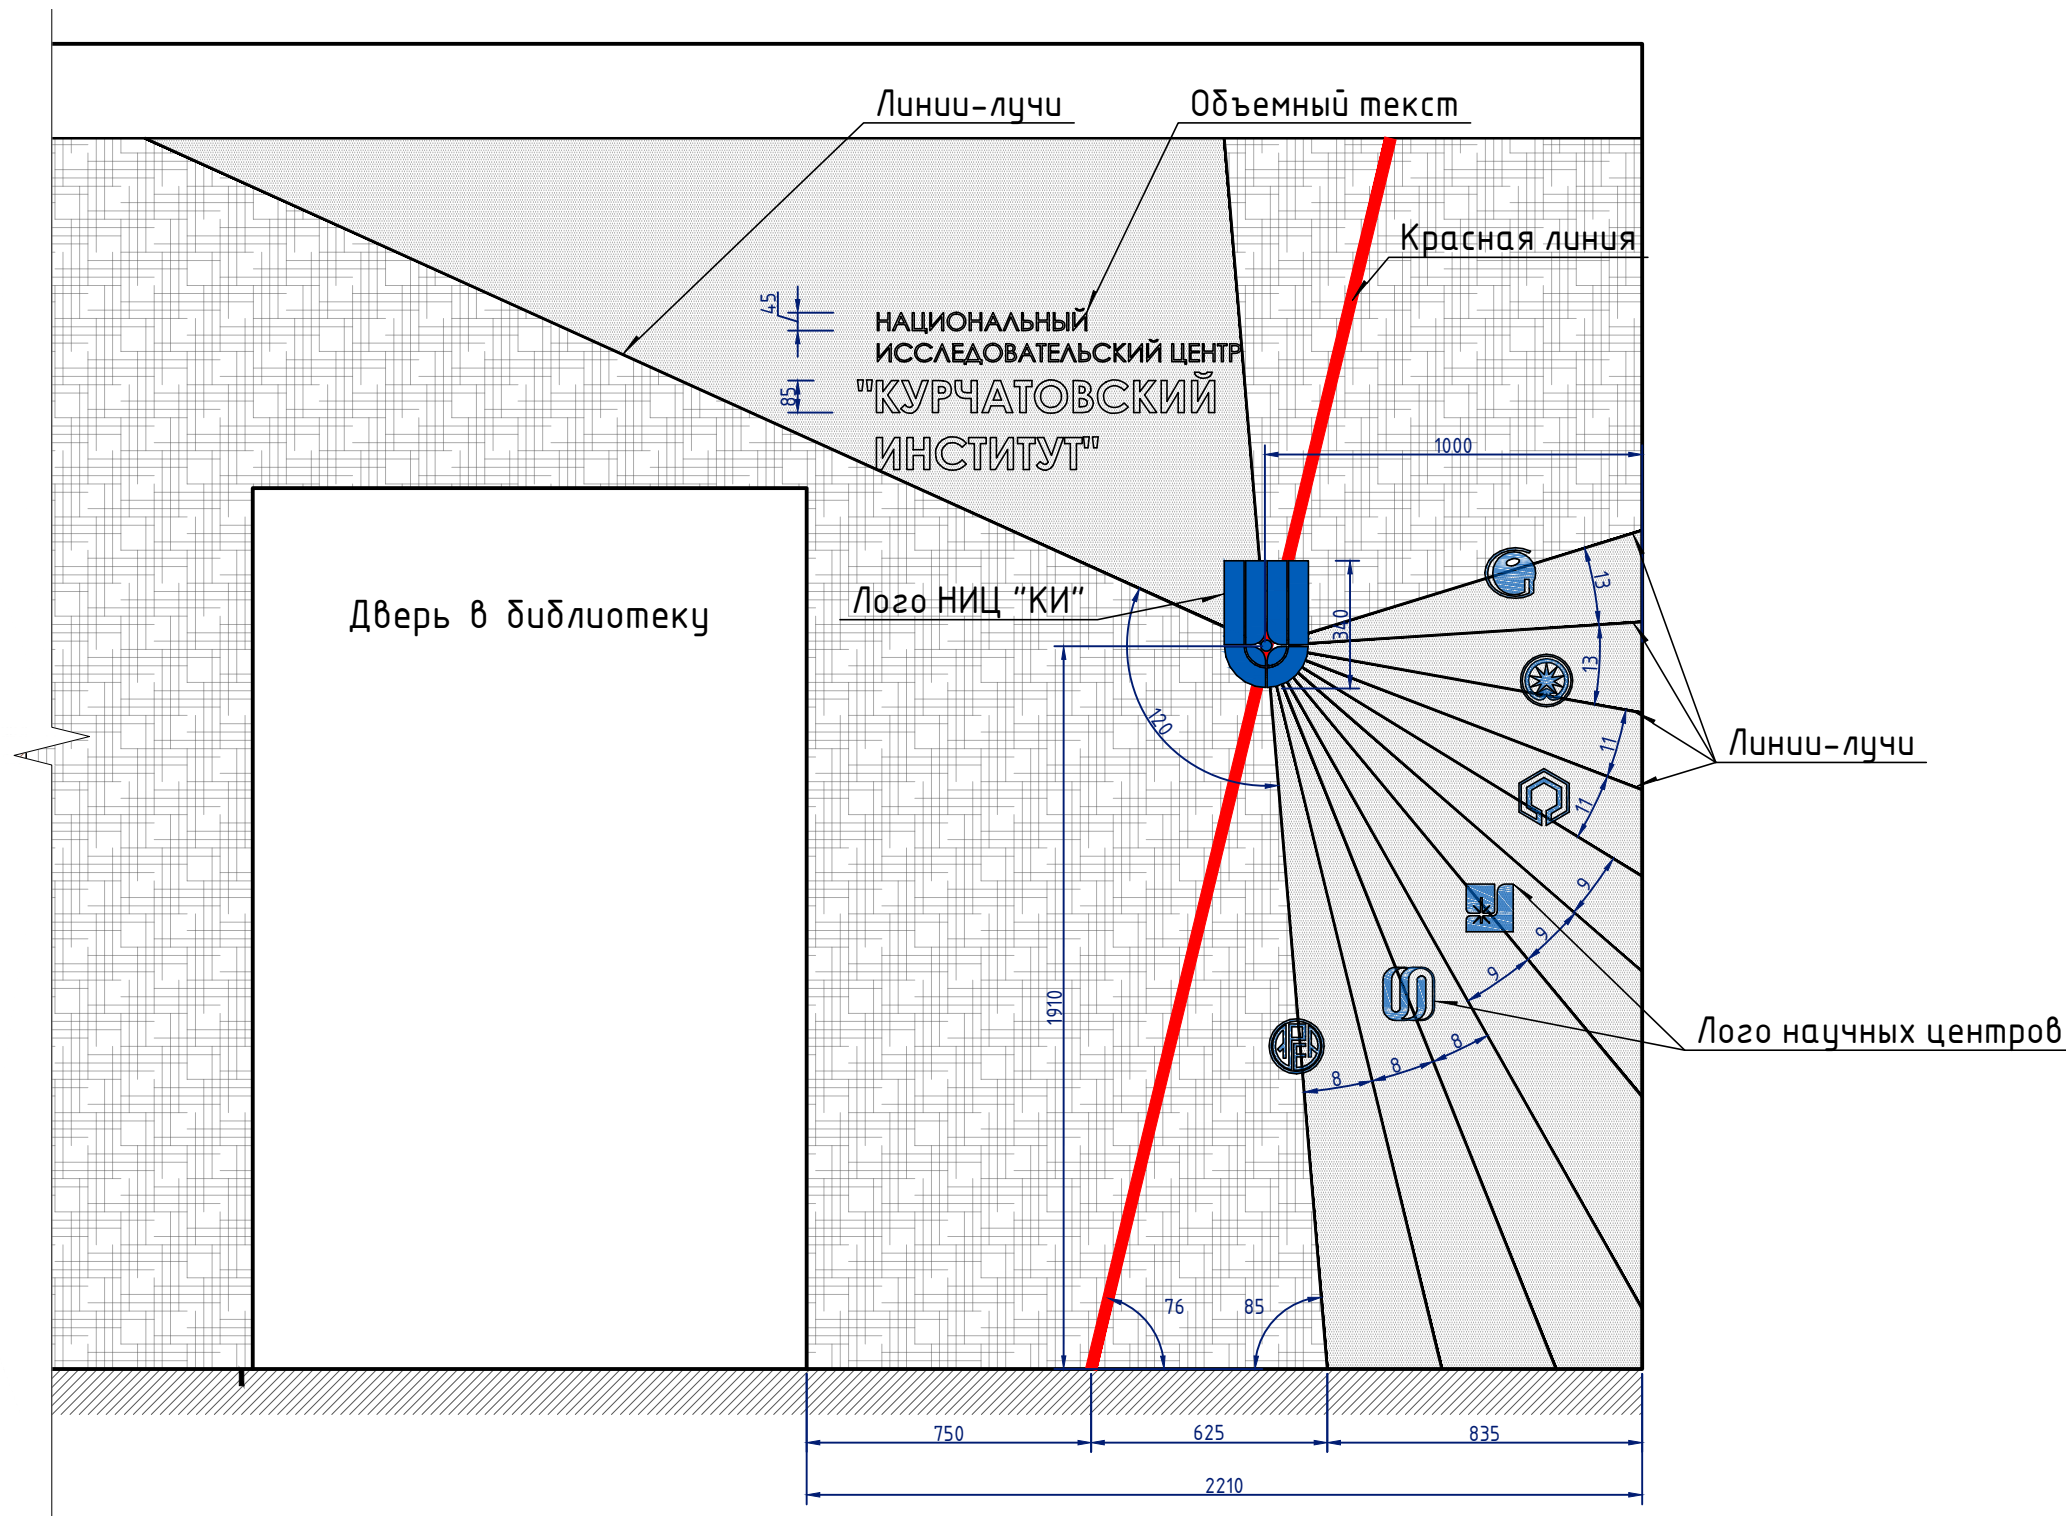

Условные обозначения:



-  стена, окрасить в цвет по каталогу RAL - 7047 (Телегей 4)
-  стена, окрасить в цвет по каталогу RAL - 7040 (Серое окно)

Рисунок 4



Рисунок 5



Согласовано



Инд. № подл.	Подп. и дата	Взам. инв. №

Примечание:

1. ведомость отделки помещения см. Лист 6;
2. красная линия наносится на стену красной краской для общественных помещений в соответствии с указанным направлением;
3. линии-лучи наносятся на стену черной краской для общественных помещений в соответствии с указанными направлениями;
4. объемный текст выполнить из пластика, шрифт Century Gothic, в соответствии с указанными размерами, цвет в соответствии с визуализацией; примеры объемного текста см. Рисунок 4, 5;
5. лого НИЦ "КИ" и 6-ти научных центров выполнить из оргстекла с печатью на них логотипов, размер по большей стороне - 150 мм;

0553/0554-АИ						
Ленинградская обл., г. Гатчина, мкр. Орлова роща, д. 1, НИЦ "Курчатовский институт" - ПИЯФ, корпус №7, 1 этаж						
Изм.	Кол. уч.	Лист	№ док.	Подп.	Дата	
Разработал	Заятин				10.17	
Проверил					10.17	
ГАП					10.17	
Н. контр.					10.17	
Архитектурный проект интерьера в помещении "холл библиотеки" НИЦ "Курчатовский институт" - ПИЯФ.				Стадия	Лист	Листов
Фрагмент решения стены по НИЦ "КИ". Вариант 1. М 1:20				П	8	

ФРАГМЕНТ РЕШЕНИЯ СТЕНЫ ПО НИЦ "КИ". ВАРИАНТ 2 . М 1:20

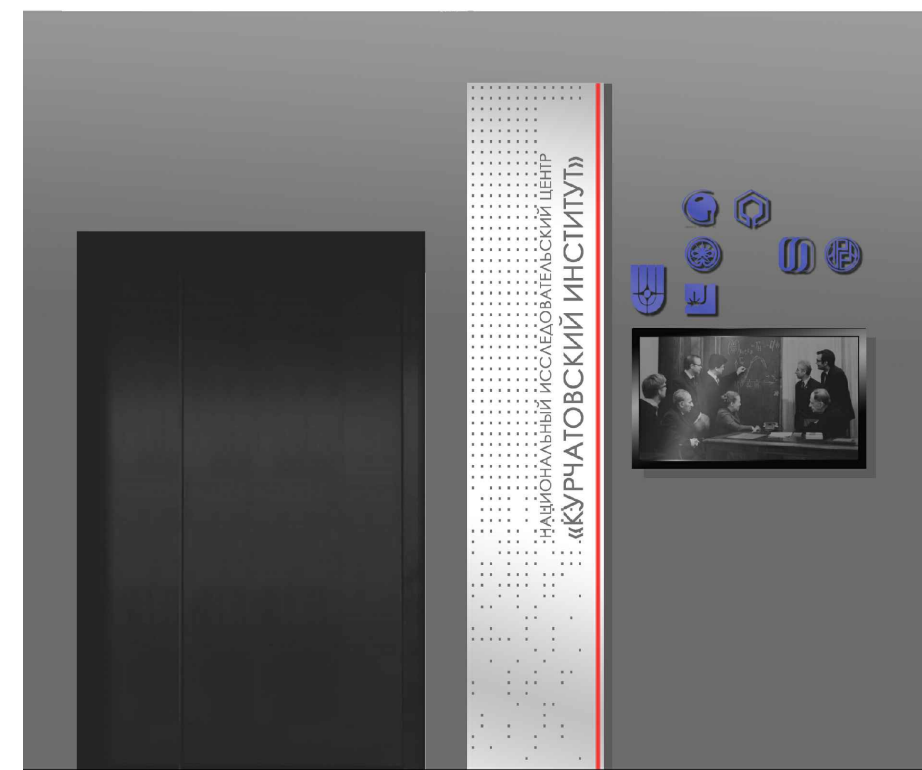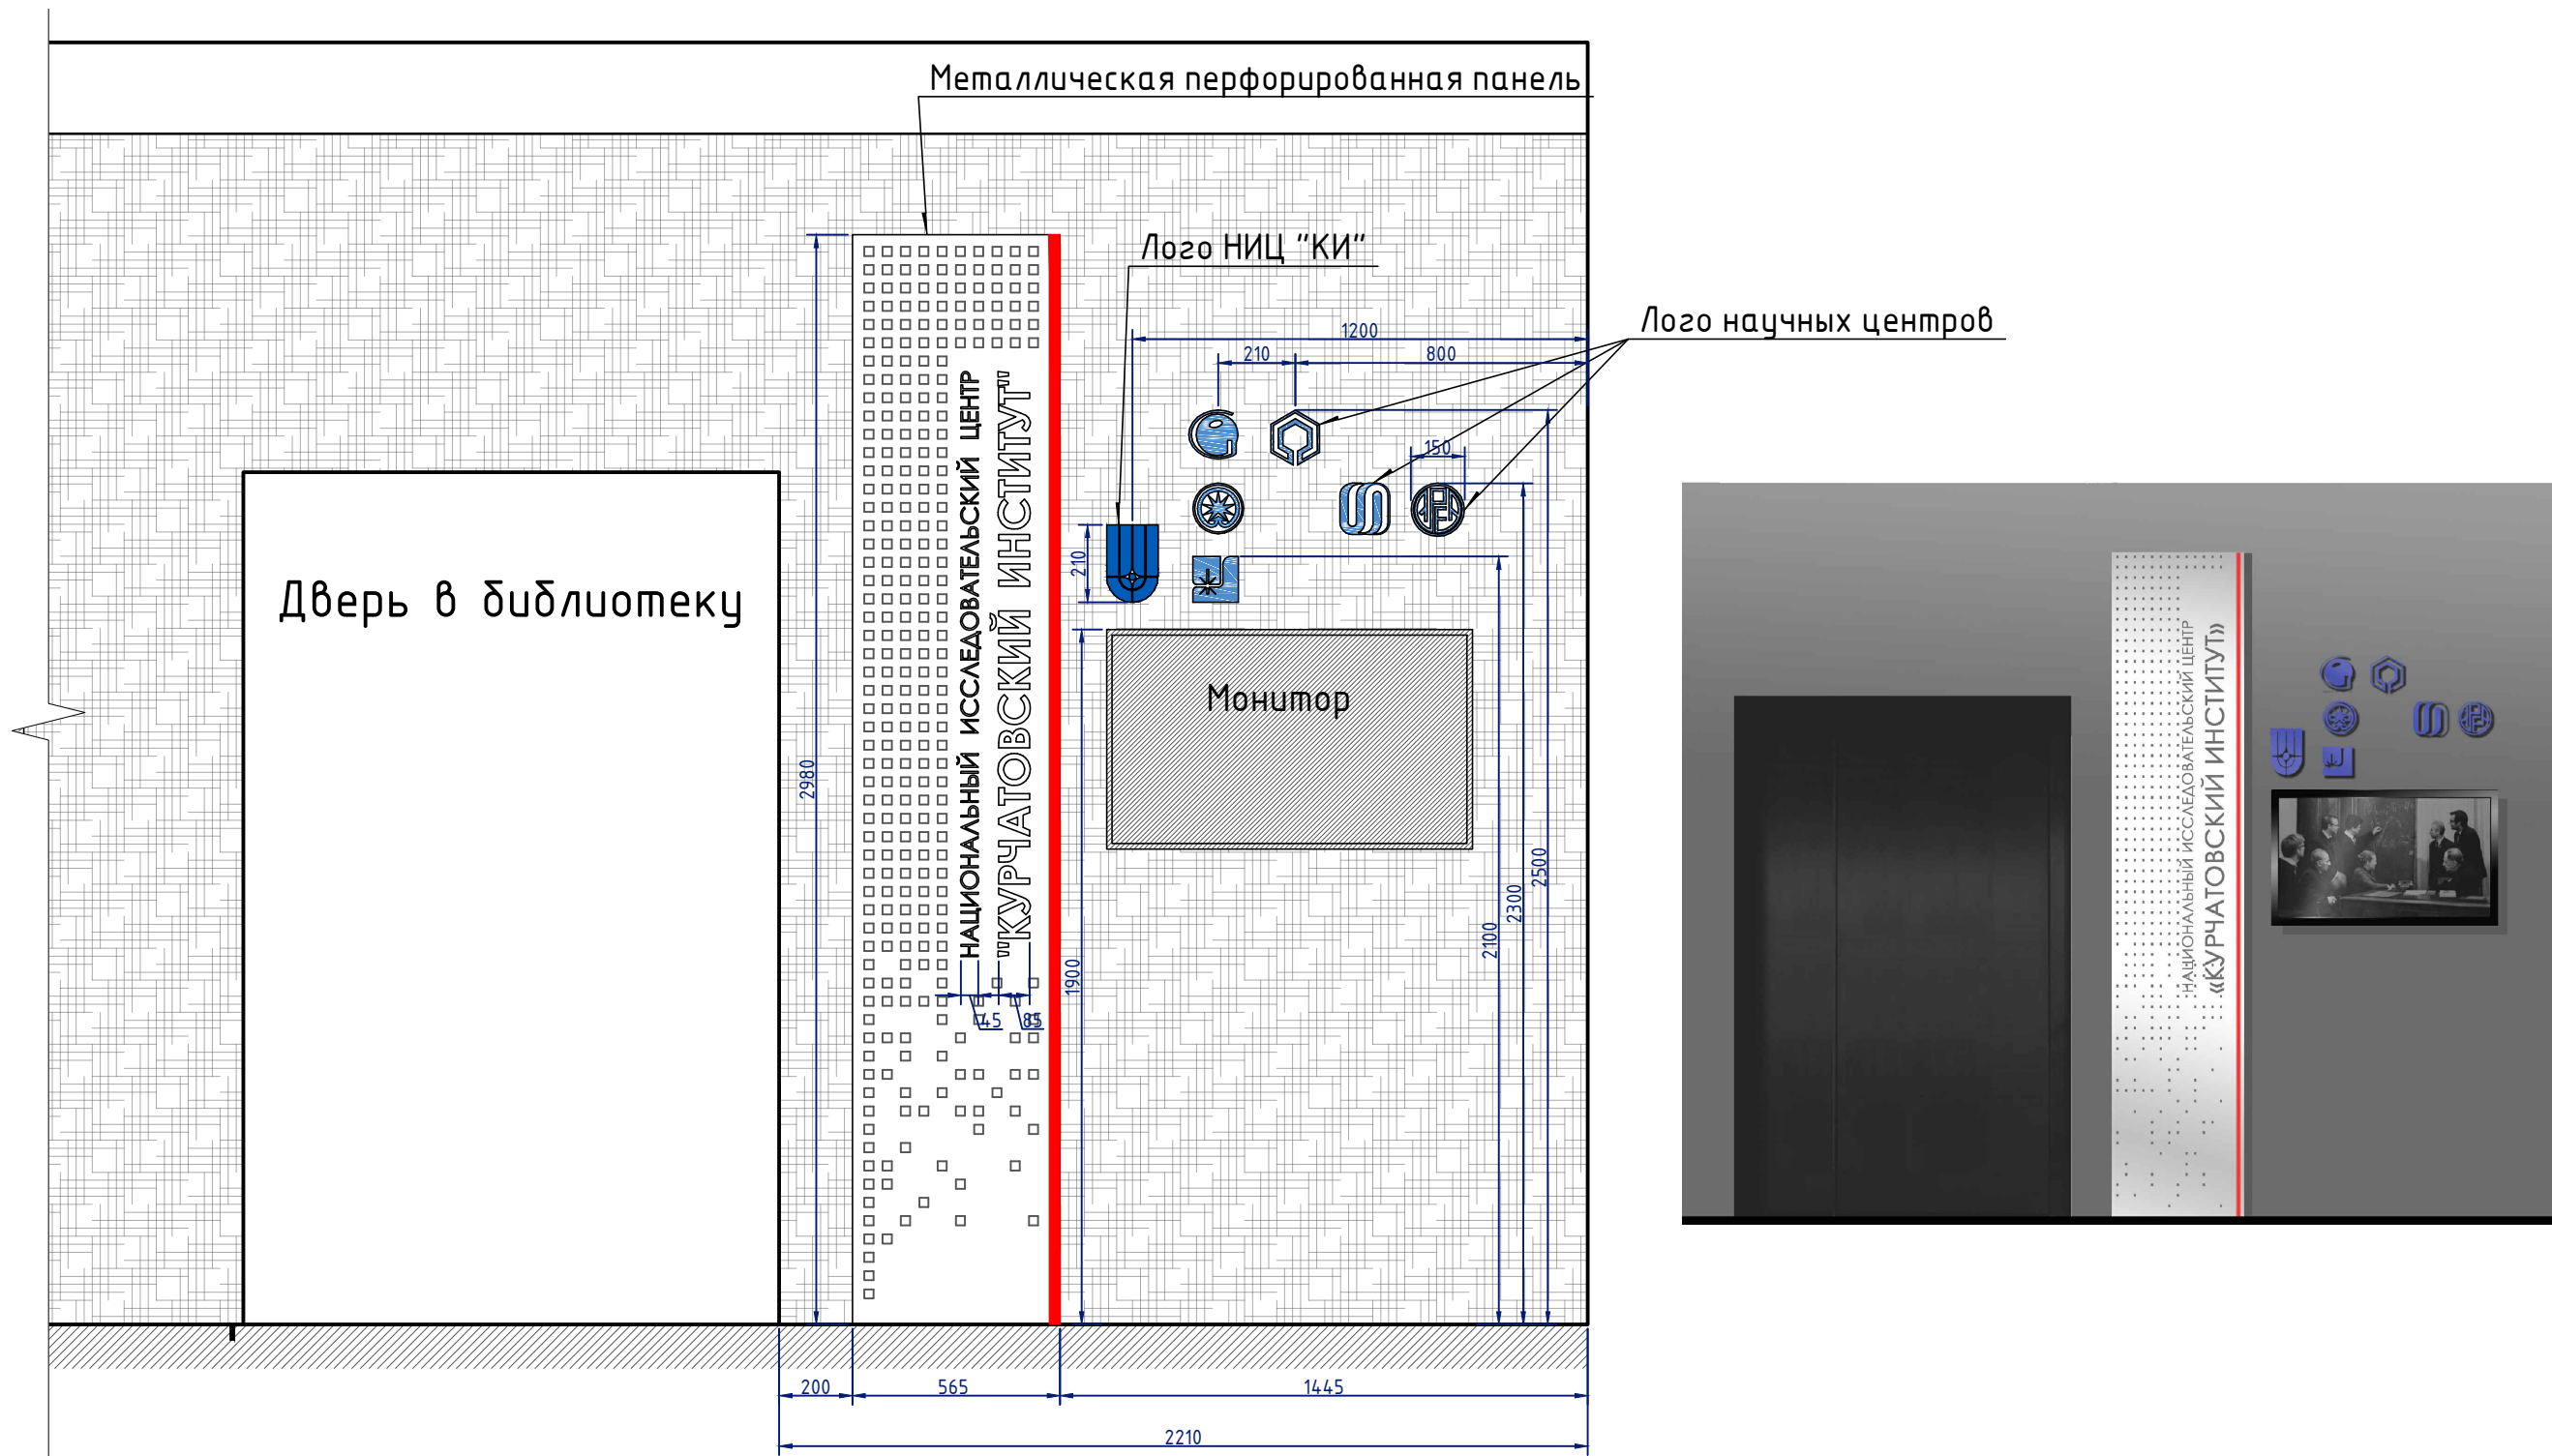


Согласовано					
Инв. № подл.	Подп. и дата	Взам. инв. №			

Примечание:

1. ведомость отделки помещения см. Лист 6;
2. металлическая перфорированная панель изготавливается на заказ в соответствии с указанными размерами, текст и квадраты - лазерная резка, красная линия на панели наносится красной краской для металла;
3. лого НИЦ "КИ" и 6-ти научных центров выполнить из оргтекла с печатью на них логотипов, размер по большей стороне - 150 мм;

						0553/0554-АИ			
						Ленинградская обл., г. Гатчина, мкр. Орлова роща, д. 1, НИЦ "Курчатовский институт" - ПИЯФ, корпус №7, 1 этаж			
Изм.	Кол. уч.	Лист	№ док.	Подп.	Дата	Архитектурный проект интерьера в помещении "холл библиотеки" НИЦ "Курчатовский институт" - ПИЯФ.	Стадия	Лист	Листов
Разработал		Заятин			10.17		П	9	
Проверил					10.17				
ГАП					10.17				
Н. контр.					10.17	Фрагмент решения стены по НИЦ "КИ". Вариант 2. М 1:20			

ПЛАН ЭЛЕКТРООБОРУДОВАНИЯ. М 1:50

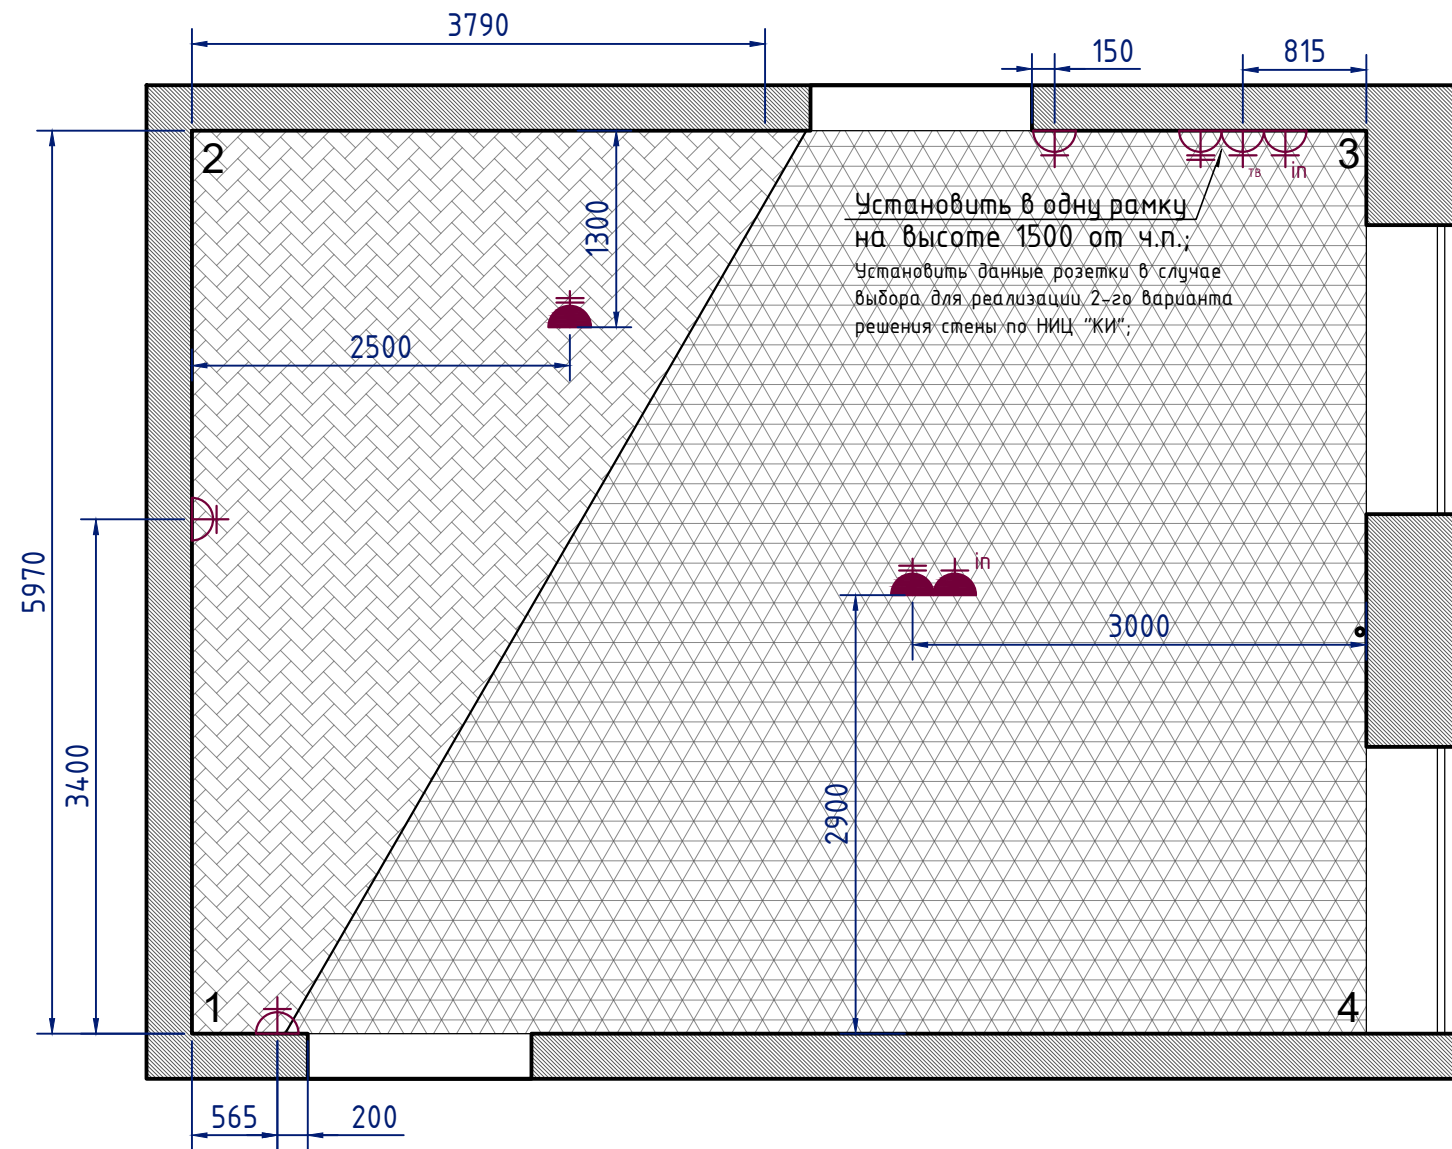

Условные обозначения:

- Розетка двойная встроенная в пол
- Розетка для интернет кабеля, встроенная в пол
- Розетка одинарная, h=250 мм от ч.п.
- Розетка двойная
- Розетка для телевизионного кабеля
- Розетка для интернет кабеля

№	Тип	Кол-во	
		1 вариант	2 вариант
1	Розетка двойная, встроенная в пол, с крышкой	2	2
2	Розетка для интернет кабеля, встроенная в пол, с крышкой	1	1
3	Розетка одинарная	3	3
4	Розетка двойная	1	-
5	Розетка для телевизионного кабеля	1	-
6	Розетка для интернет кабеля	1	-
7	Выключатель двойной	1	1

Примечание:

- Розетки, выключатели и рамки для них установить черного или графитового цвета;
- План осветительных приборов и схему управления освещением см. Лист 12;
- Вариантность количества розеток зависит от вариантов решений стены по НИЦ "КИ";
- Фрагменты решения стены по НИЦ "КИ" см. Листы 8, 9;

						0553/0554-АИ			
						Ленинградская обл., г. Гатчина, мкр. Орлова роща, д. 1, НИЦ "Курчатовский институт" - ПИЯФ, корпус №7, 1 этаж			
Изм.	Кол. уч.	Лист	№ док.	Подп.	Дата	Архитектурный проект интерьера в помещении "холл библиотеки" НИЦ "Курчатовский институт" - ПИЯФ.	Стадия	Лист	Листов
Разработал		Заямина			10.17		П	11	
Проверил					10.17				
ГАП					10.17				
Н. контр.					10.17	План электрооборудования. М 1:50. Ведомость розеток и выключателей.			


Согласовано

Взам. инв. №

Подп. и дата

Инв. № подл.

ПЛАН МОНТАЖА ОСВЕТИТЕЛЬНЫХ ПРИБОРОВ. М 1:50

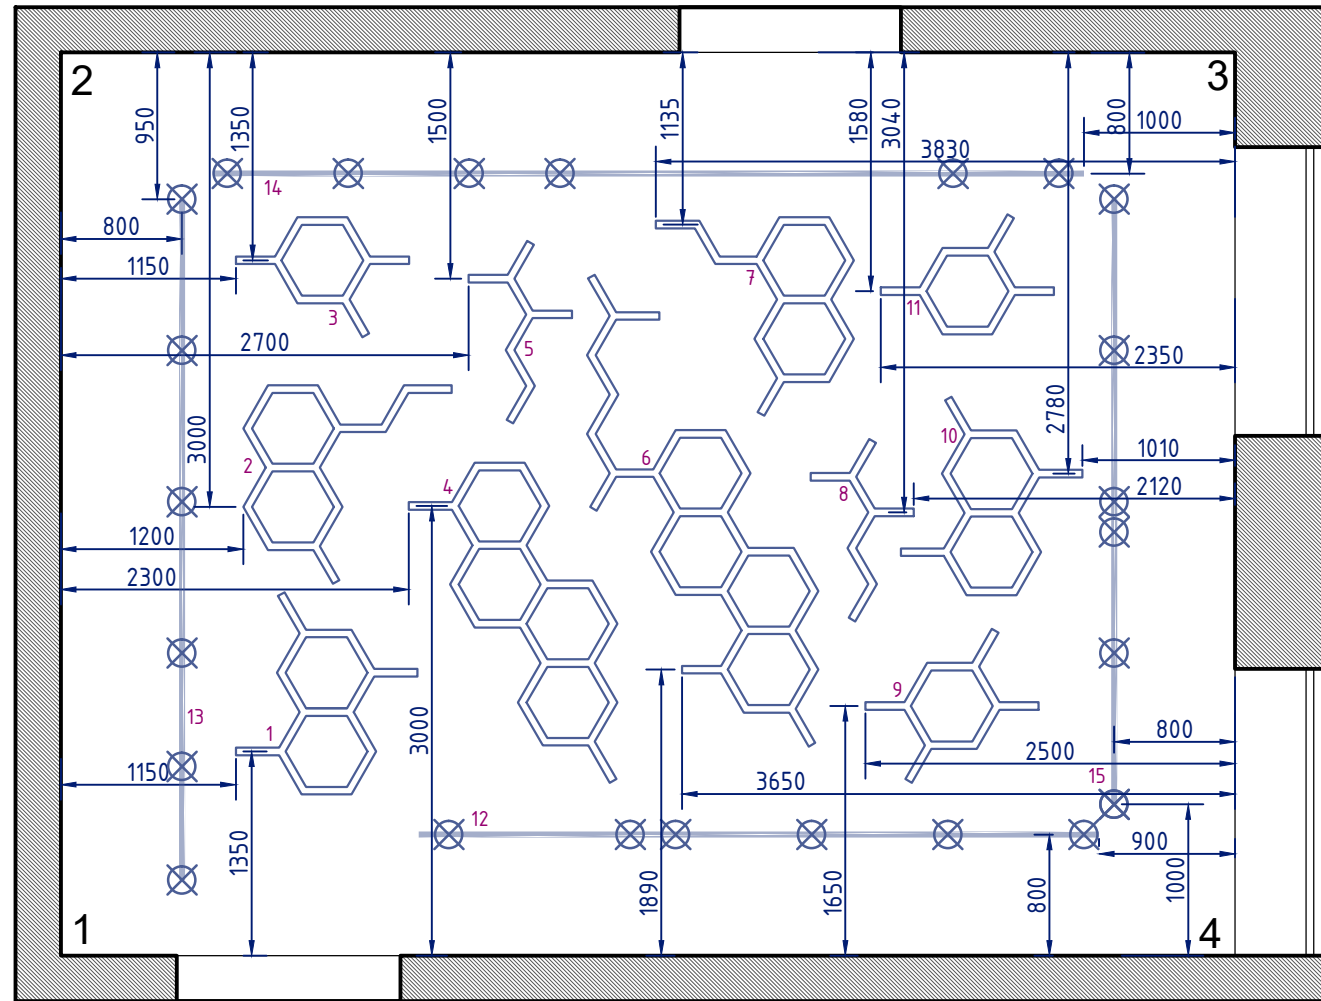

Ведомость осветительных приборов			
№	Наименование	Кол-во	Примечание
1	Светильник "молекула" (заказной)	1	Изготавливается из модулей
2	Светильник "молекула" (заказной)	1	Изготавливается из модулей
3	Светильник "молекула" (заказной)	1	Изготавливается из модулей
4	Светильник "молекула" (заказной)	1	Изготавливается из модулей
5	Светильник "молекула" (заказной)	1	Изготавливается из модулей
6	Светильник "молекула" (заказной)	1	Изготавливается из модулей
7	Светильник "молекула" (заказной)	1	Изготавливается из модулей
8	Светильник "молекула" (заказной)	1	Изготавливается из модулей
9	Светильник "молекула" (заказной)	1	Изготавливается из модулей
10	Светильник "молекула" (заказной)	1	Изготавливается из модулей
11	Светильник "молекула" (заказной)	1	Изготавливается из модулей
12	Трековая система	1	Длина 4500, спотов 6 шт.
13	Трековая система	1	Длина 4500, спотов 6 шт.
14	Трековая система	1	Длина 5800, спотов 6 шт.
15	Трековая система	1	Длина 4000, спотов 6 шт.

Примечание:


1. Читать совместно с Листом 12. План осветительных приборов.

						0553/0554-АИ			
						Ленинградская обл., г. Гатчина, мкр. Орлова роща, д. 1, НИЦ "Курчатовский институт" - ПИЯФ, корпус №7, 1 этаж			
Изм.	Кол. уч.	Лист	№ док.	Подп.	Дата	Архитектурный проект интерьера в помещении "холл библиотеки" НИЦ "Курчатовский институт" - ПИЯФ.	Стадия	Лист	Листов
Разработал		Заямина			10.17		П	13	
Проверил					10.17				
ГАП					10.17				
Н. контр.					10.17	План монтажа осветительных приборов. М 1:50. Ведомость осветительных приборов.			

Согласовано

Инв. № подл. Подп. и дата. Взам. инв. №

ВЗРЫВ - СХЕМА ПРЕЗЕНТАЦИОННЫХ СТЕНДОВ

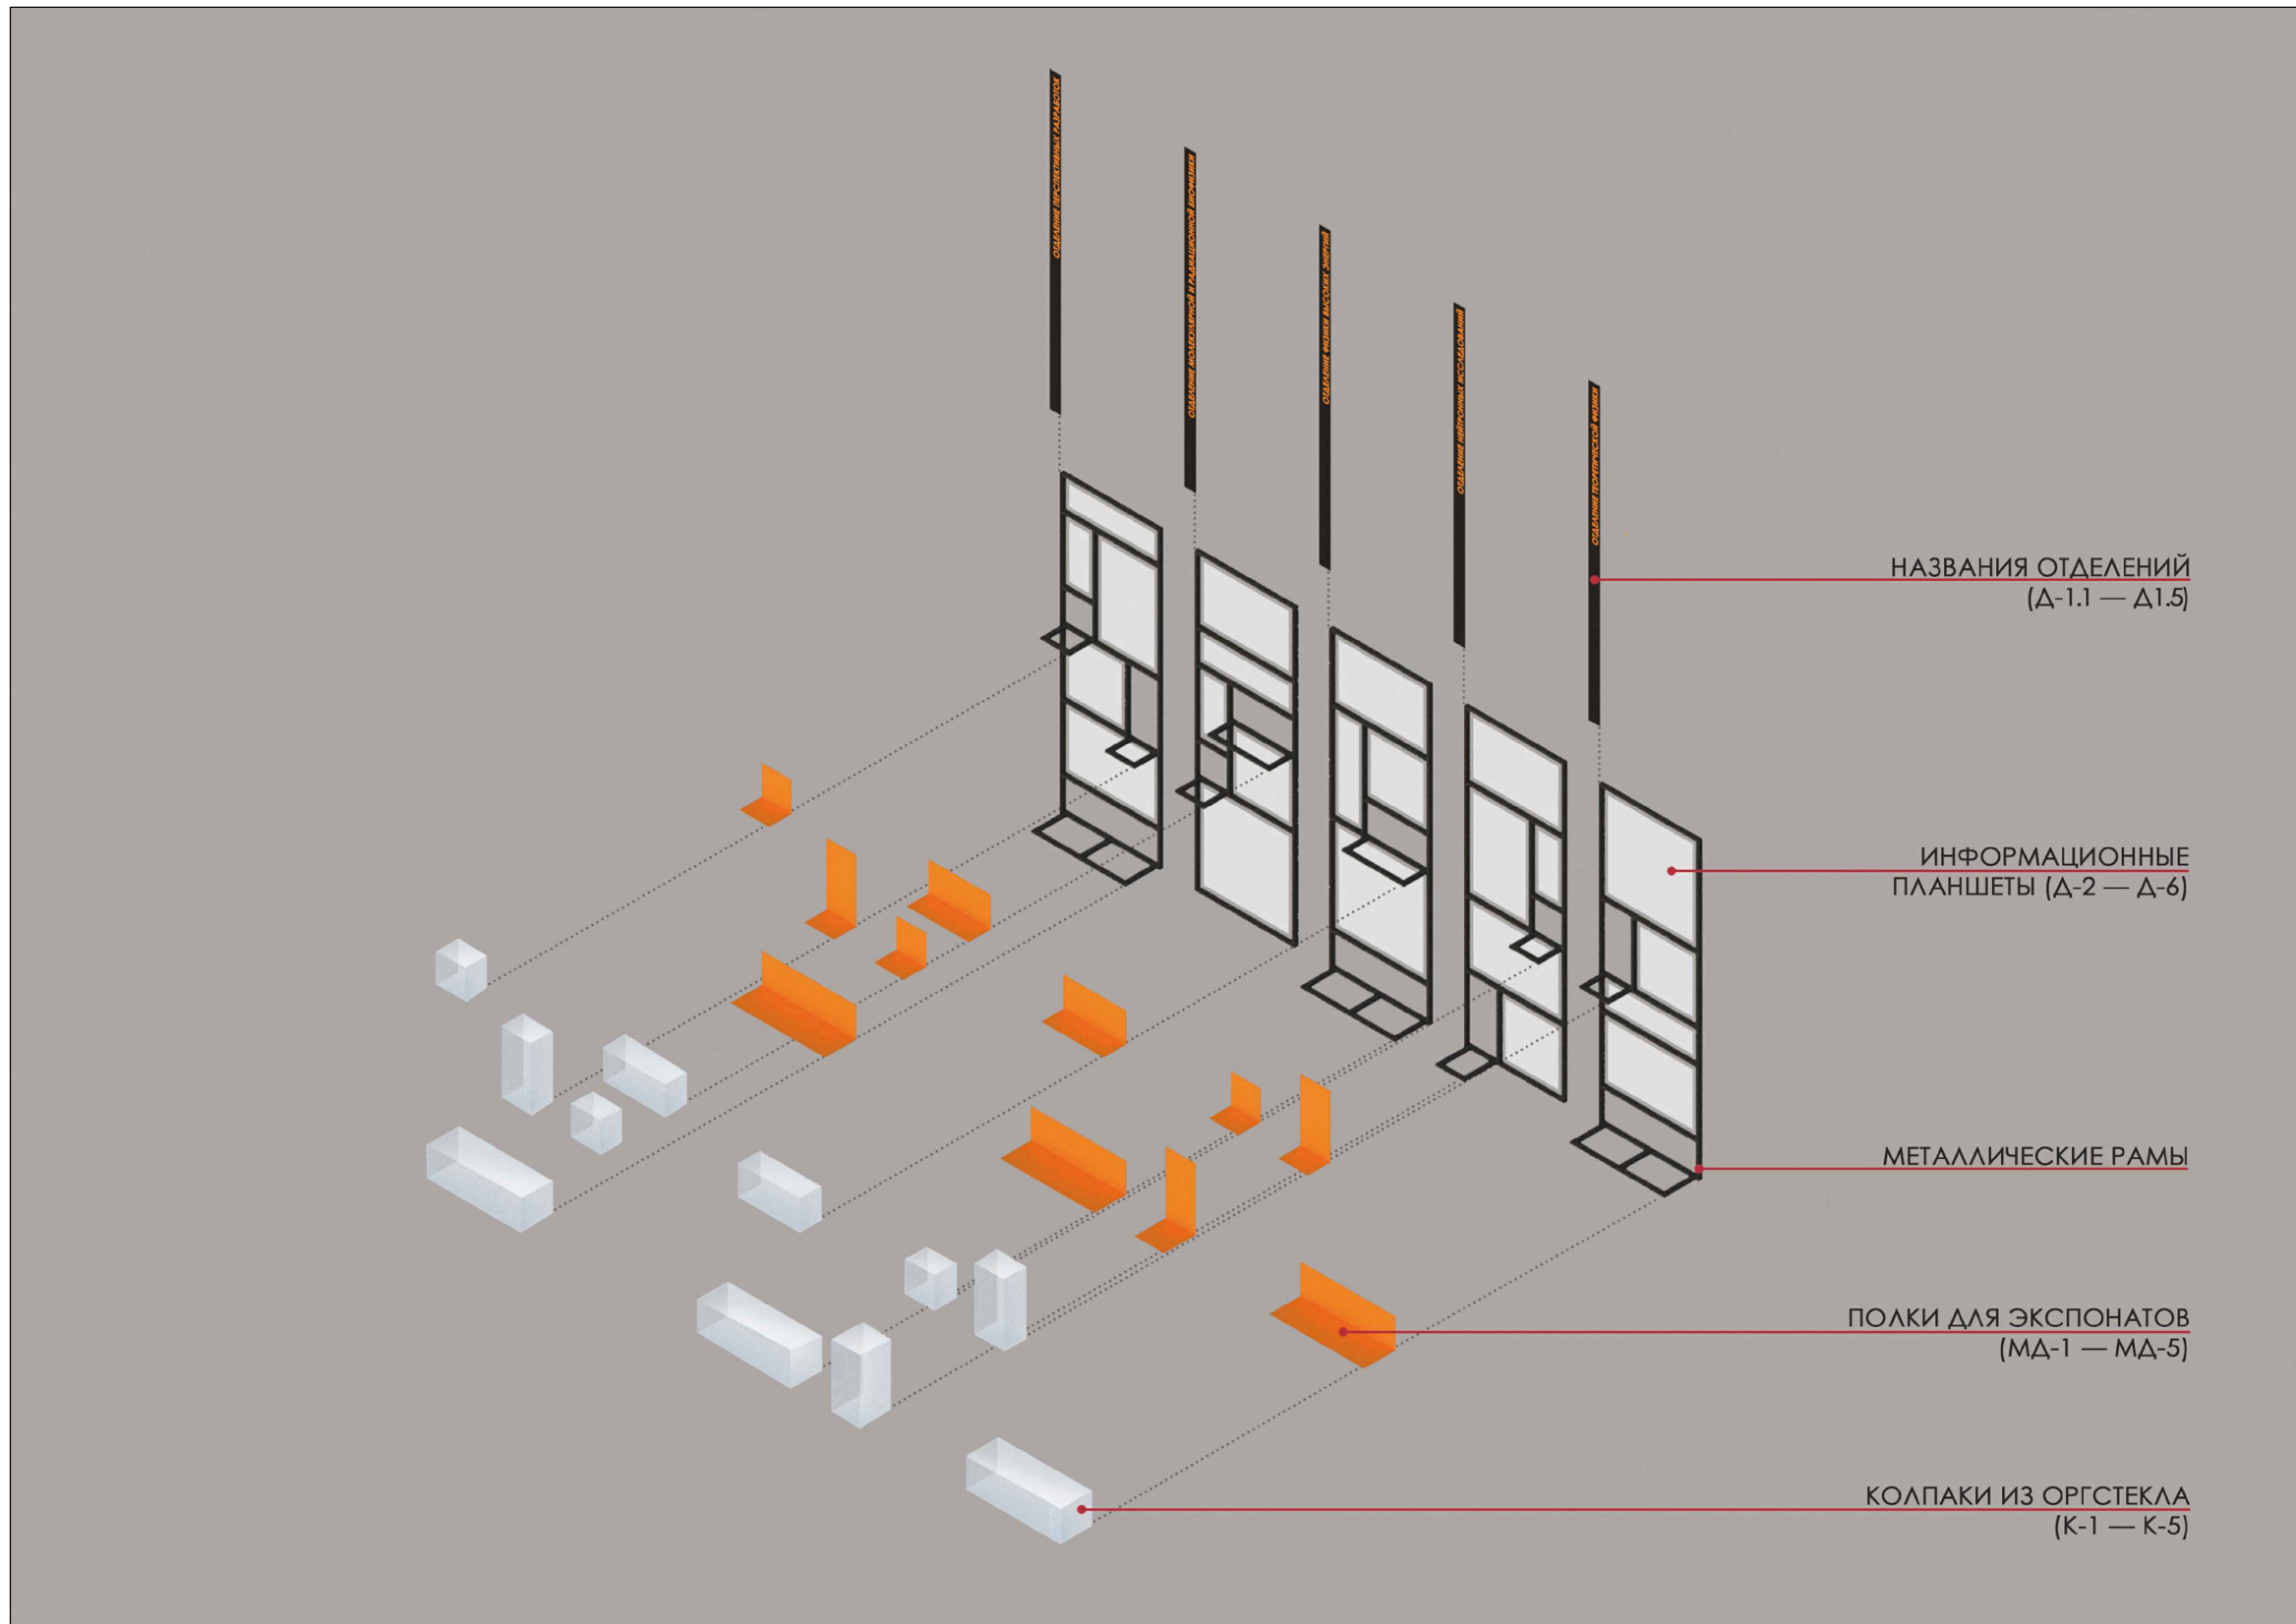



Согласовано

Инв. № подл.	Подп. и дата	Взам. инв. №


						0553/0554-АИ			
						Ленинградская обл., г. Гатчина, мкр. Орлова роща, д. 1, НИЦ "Курчатовский институт" - ПИЯФ, корпус №7, 1 этаж			
Изм.	Кол. уч.	Лист	№ док.	Подп.	Дата	Архитектурный проект интерьера в помещении "холл библиотеки" НИЦ "Курчатовский институт" - ПИЯФ.	Стадия	Лист	Листов
Разработал		Замятин			10.17		П	14	
Проверил					10.17				
ГАП					10.17				
Н. контр.					10.17	Презентационные стенды по 5-му НО. Взрыв-схема.			

ФАСАД. М 1:20

Условные обозначения:

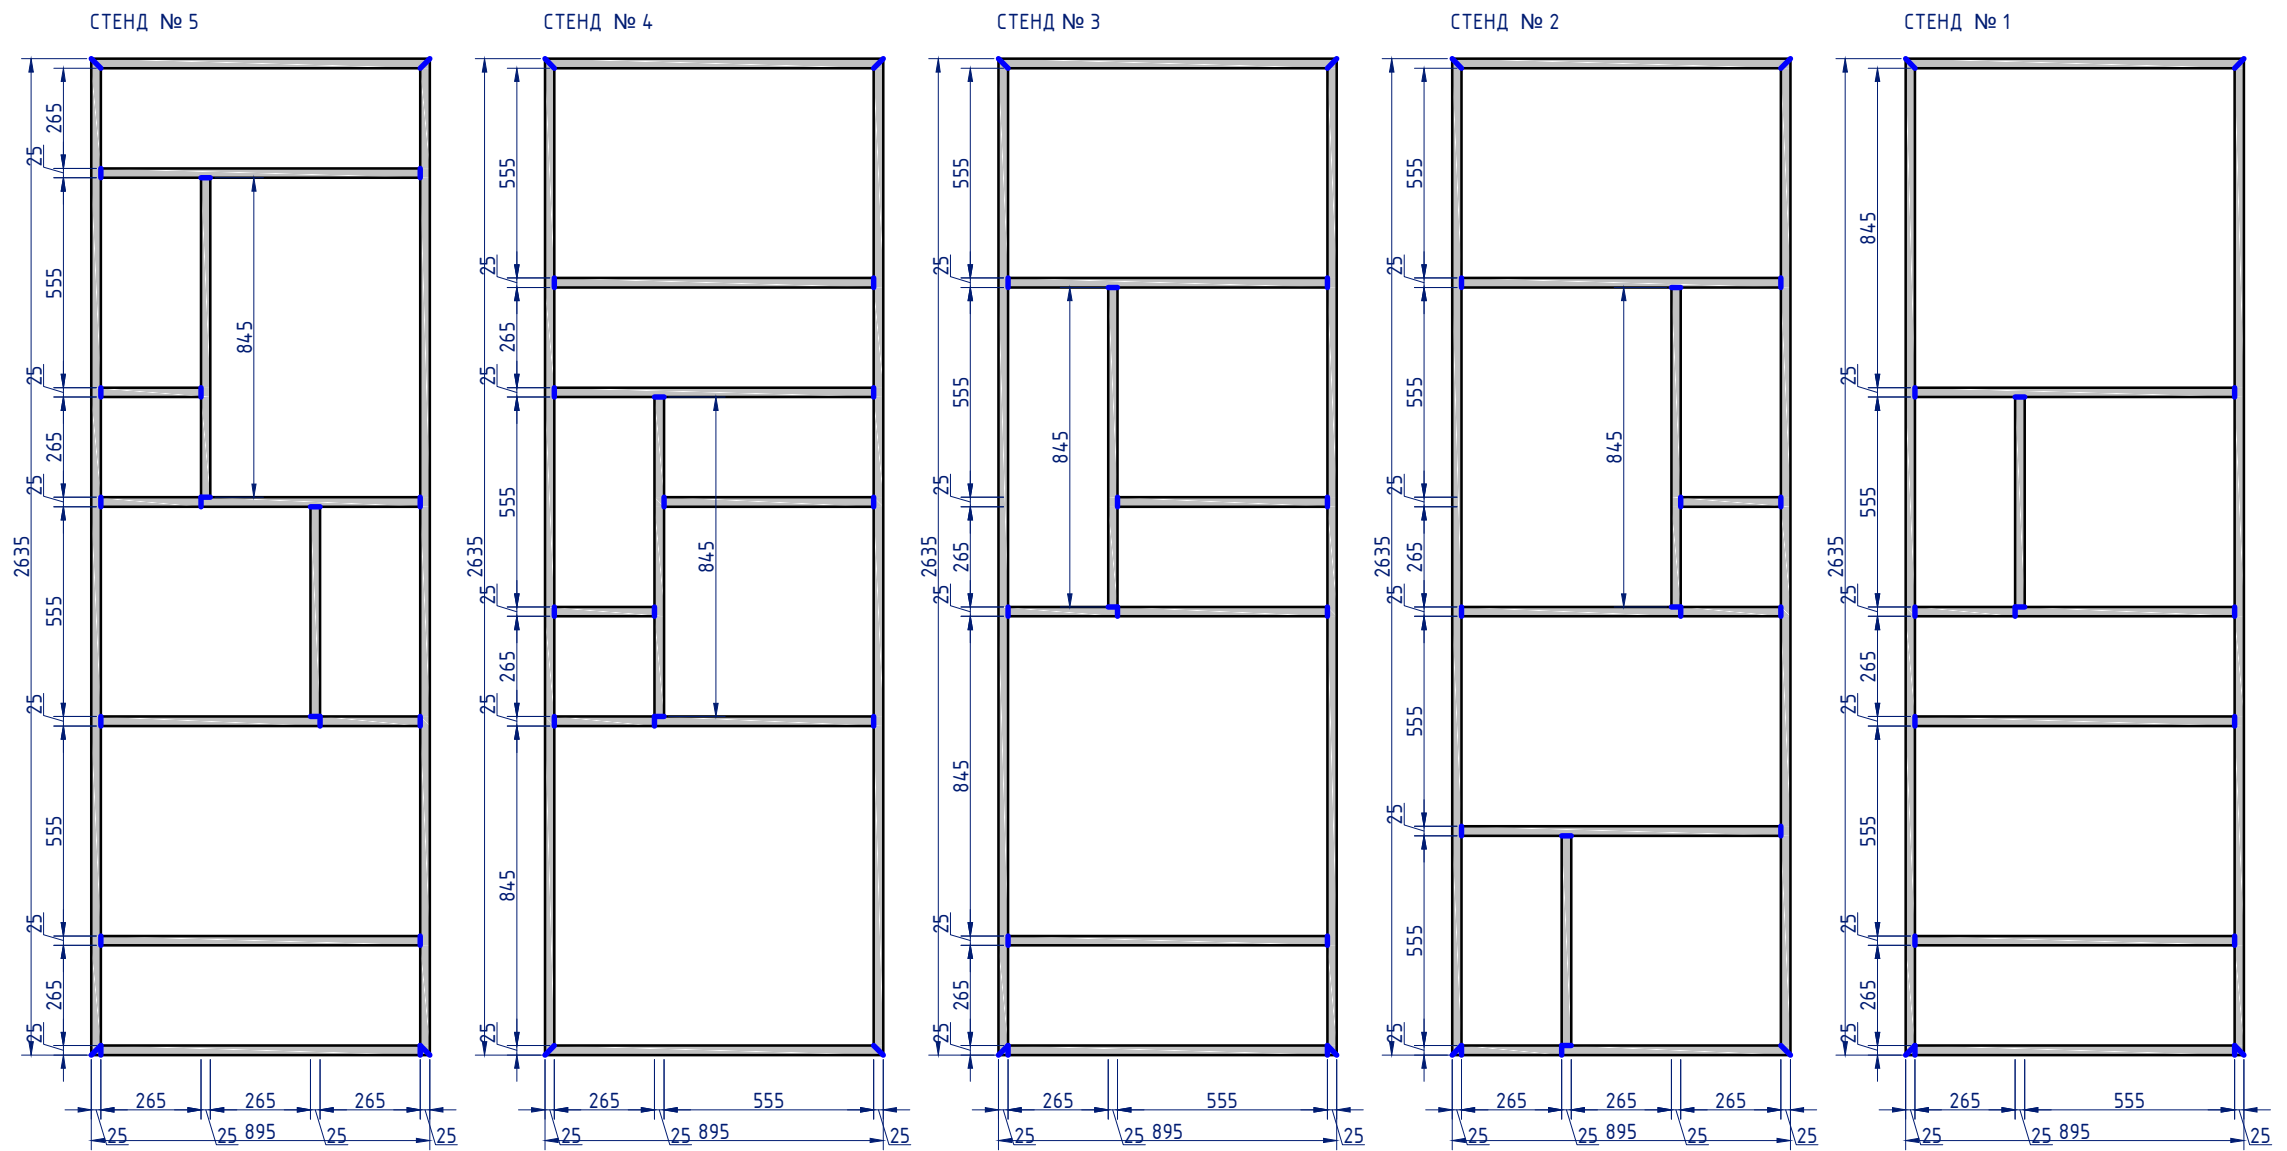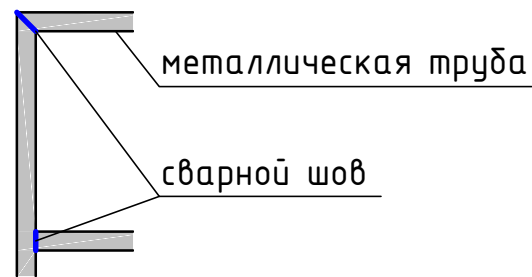

ПЛАН. М 1:20

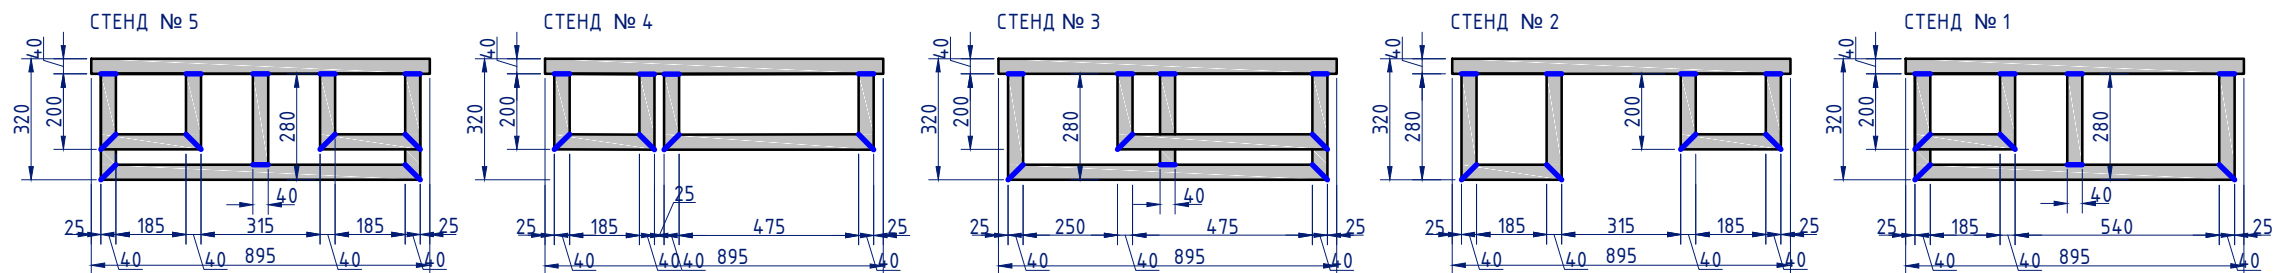

Примечание:

1. рамы выполнить из металлической трубы прямоугольного сечения 40x25 мм;
2. сварные швы выполнить сплошным швом, после сварки заполировать;
3. окрасить рамы витрин порошковым способом, цвет по каталогу RAL - 9011 (графитно-серый);
4. схему расположения (привязки) презентационных стендов в помещении см. Листы 6, 7;
5. рамы крепятся к стене на анкерные болты с прямым крюком; в раме предусмотреть отверстия для крюка; количество отверстий по расчету размещаемых экспонатов;

Согласовано

Взам. инв. №

Подп. и дата

Инв. № подл.

0553/0554-АИ

Ленинградская обл., г. Гатчина, мкр. Орлова
роща, д. 1, НИЦ "Курчатовский институт"
- ПИЯФ, корпус №7, 1 этаж

Изм.	Кол. уч.	Лист	№ док.	Подп.	Дата	Архитектурный проект интерьера в помещении "холл библиотеки" НИЦ "Курчатовский институт" - ПИЯФ.	Стадия	Лист	Листов
Разработал					10.17		Презентационные стенды для 5-ти НО. Металлические рамы стендов. Фасад М:20. План М1:20	П	15
Проверил					10.17				
ГАП					10.17				
Н. контр.					10.17				

ФАСАД. М 1:20

Узел крепления Д-1.1 – Д-1.5:

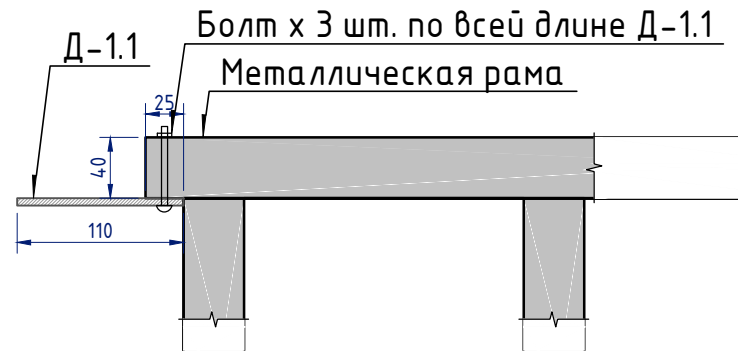


Рисунок 2



Рисунок 3



СТЕНД № 4


СТЕНД № 3

СТЕНД № 2

СТЕНД № 1



ПЛАН. М 1:20

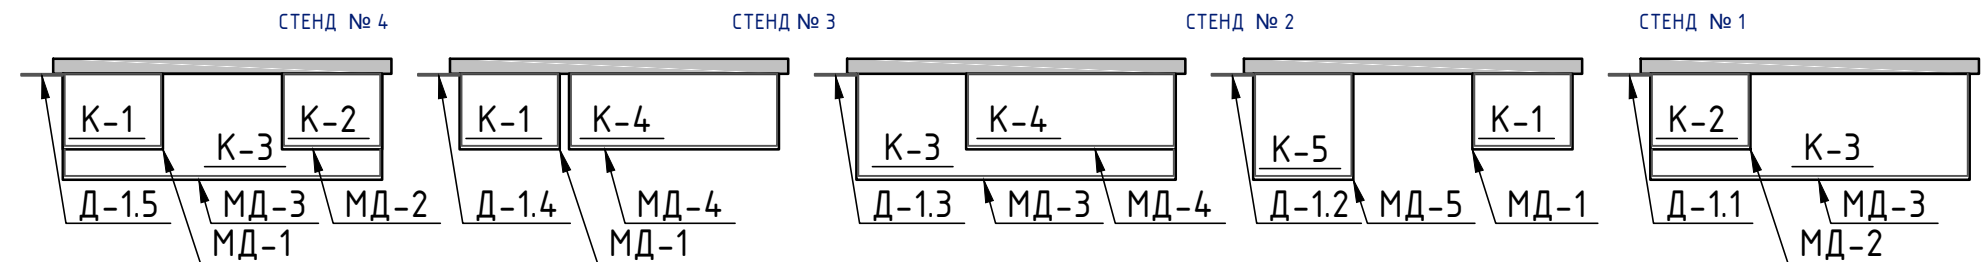

Примечание:

1. ведомость деталей стендов см. Листы 17, 18, 19;
2. металлические рамы см. Лист 15;
3. крепление планшетов для информации Д-2 – Д-6 производить на крепеж без сверления (по принципу изображенных на рис. 2 и 3), крепеж окрасить в цвет металлических рам – цвет по каталогу RAL – 9011 (графитно-серый);
4. детали МД-1 – МД-5 окрасить порошковым способом, цвет по каталогу RAL 2011 (насыщенный оранжевый); крепить к металлическим рамам витрин прерывистым сварным швом, с внутренней стороны металлической рамы;

0553/0554-АИ

Ленинградская обл., г. Гатчина, мкр. Орлова
роща, д. 1, НИЦ "Курчатовский институт"
- ПИЯФ, корпус №7, 1 этаж

Изм.	Кол. уч.	Лист	№ док.	Подп.	Дата	Архитектурный проект интерьера в помещении "холл библиотеки" НИЦ "Курчатовский институт" - ПИЯФ.	Стадия	Лист	Листов
Разработал		Заятин			10.17		ВИТРИНЫ ДЛЯ 5-ти НАУЧНЫХ ОТДЕЛЕНИЙ. Схема расположения деталей витрин. Фасад М:20. План М1:20. Узел крепления Д-1.1 – Д-1.5	П	16
Проверил					10.17				
ГАП					10.17				
Н. контр.					10.17				

Согласовано

Взам. инв. №

Подп. и дата

Инв. № подл.

Ведомость деталей презентационных стендов

Поз.	Эскиз	Кол-во	Примечание
Д-1.1		1	110x2635x5 мм; выполнить из черного оргстекла; текст на прозрачной самоклеющейся плёнке, рижими буквами, шрифт текста - Century Gothic
Д-1.2		1	110x2635x5 мм; выполнить из черного оргстекла; текст на прозрачной самоклеющейся плёнке, рижими буквами, шрифт текста - Century Gothic
Д-1.3		1	110x2635x5 мм; выполнить из черного оргстекла; текст на прозрачной самоклеющейся плёнке, рижими буквами, шрифт текста - Century Gothic
Д-1.4		1	110x2635x5 мм; выполнить из черного оргстекла; текст на прозрачной самоклеющейся плёнке, рижими буквами, шрифт текста - Century Gothic
Д-1.5		1	110x2635x5 мм; выполнить из черного оргстекла; текст на прозрачной самоклеющейся плёнке, рижими буквами, шрифт текста - Century Gothic
Д-2		4	выполнить из белого полуматового оргстекла толщиной 5 мм; печать информации на самоклеющейся пленке в соответствии с Дизайн-кодом проекта презентационных стендов;
Д-3		3	выполнить из белого полуматового оргстекла толщиной 5 мм; печать информации на самоклеющейся пленке в соответствии с Дизайн-кодом проекта презентационных стендов;
Д-4		8	выполнить из белого полуматового оргстекла толщиной 5 мм; печать информации на самоклеющейся пленке в соответствии с Дизайн-кодом проекта презентационных стендов;
Д-5		5	выполнить из белого полуматового оргстекла толщиной 5 мм; печать информации на самоклеющейся пленке в соответствии с Дизайн-кодом проекта презентационных стендов;
Д-6		3	выполнить из белого полуматового оргстекла толщиной 5 мм; печать информации на самоклеющейся пленке в соответствии с Дизайн-кодом проекта презентационных стендов;

Примечание:

1. металлические рамы см. Лист 15;
2. схема расположения деталей стендов см. Лист 16;
3. дизайн-код оформления информации на планшетах (Д-2 – Д-6) см. Лист 20;
4. файл для печати текста для деталей Д-1.1 – Д-1.5 см. файл на электронном носителе в приложении к рабочей документации;

Согласовано






Взам. инв. №

Подп. и дата

Инв. № подл.

						0553/0554-АИ				
						Ленинградская обл., г. Гатчина, мкр. Орлова роща, д. 1, НИЦ "Курчатовский институт" - ПИЯФ, корпус №7, 1 этаж				
Изм.	Кол. уч.	Лист	№ док.	Подп.	Дата	Архитектурный проект интерьера в помещении "холл библиотеки" НИЦ "Курчатовский институт" - ПИЯФ.	Стадия	Лист	Листов	
Разработал					10.17		Презентационные стенды для 5-ти НО. Ведомость деталей стендов. (начало)	П	17	
Проверил					10.17					
ГАП					10.17					
Н. контр.					10.17					

Согласовано

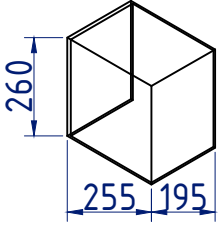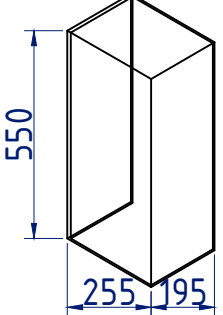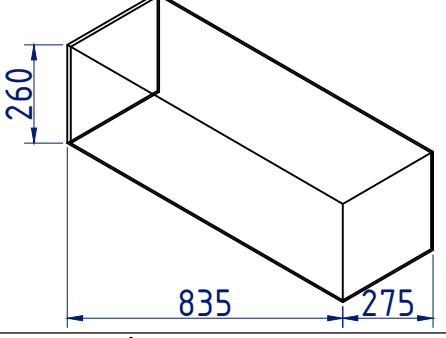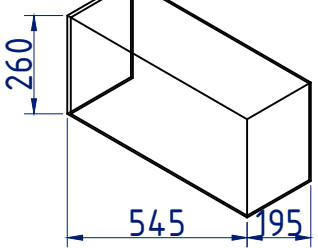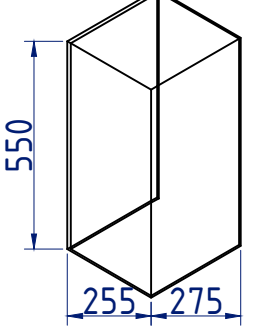K-1		3	короб выполнить из прозрачного оргстекла толщиной 3 мм; короб имеет 4 грани (3 боковых и одна верхняя);
K-2		2	короб выполнить из прозрачного оргстекла толщиной 3 мм; короб имеет 4 грани (3 боковых и одна верхняя);
K-3		3	короб выполнить из прозрачного оргстекла толщиной 3 мм; короб имеет 4 грани (3 боковых и одна верхняя);
K-4		2	короб выполнить из прозрачного оргстекла толщиной 3 мм; короб имеет 4 грани (3 боковых и одна верхняя);
K-5		1	короб выполнить из прозрачного оргстекла толщиной 3 мм; короб имеет 4 грани (3 боковых и одна верхняя);

Примечание:

1. металлические рамы см. Лист 15;
2. схема расположения деталей презентационных стендов см. Лист 16;






Взам. инв. №

Подп. и дата

Инв. № подл.

						0553/0554-АИ				
						Ленинградская обл., г. Гатчина, мкр. Орлова роща, д. 1, НИЦ "Курчатовский институт" - ПИЯФ, корпус №7, 1 этаж				
Изм.	Кол. уч.	Лист	№ док.	Подп.	Дата	Архитектурный проект интерьера в помещении "холл библиотеки" НИЦ "Курчатовский институт" - ПИЯФ.	Стадия	Лист	Листов	
Разработал	Заятин				10.17		Презентационные стенды для 5-ти НО. Ведомость деталей стендов. (продолжение)	П	18	
Проверил					10.17					
ГАП					10.17					
Н. контр.					10.17					

Согласовано

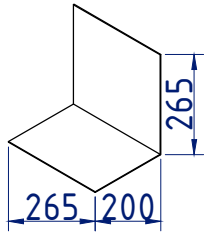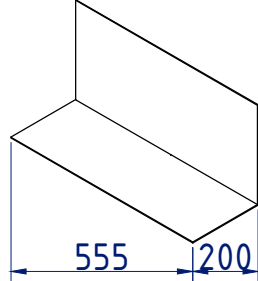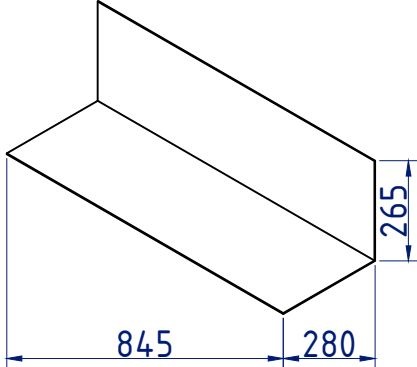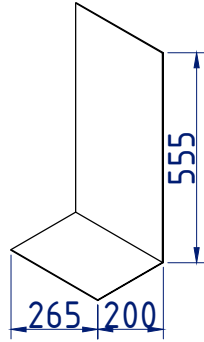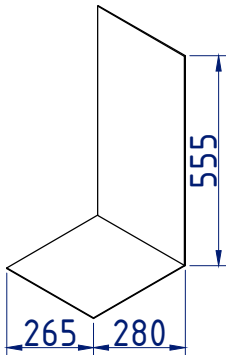МД-1		3	полка для экспонатов выполнить из металлического листа толщиной 3 мм; окрасить порошковым способом, цвет по каталогу RAL 2011 (насыщенный оранжевый); полку крепить к металлическим рамам стендов прерывистым сварным швом, с внутренней стороны металлической рамы;
МД-2		2	полка для экспонатов выполнить из металлического листа толщиной 3 мм; окрасить порошковым способом, цвет по каталогу RAL 2011 (насыщенный оранжевый); полку крепить к металлическим рамам стендов прерывистым сварным швом, с внутренней стороны металлической рамы;
МД-3		3	полка для экспонатов выполнить из металлического листа толщиной 3 мм; окрасить порошковым способом, цвет по каталогу RAL 2011 (насыщенный оранжевый); полку крепить к металлическим рамам стендов прерывистым сварным швом, с внутренней стороны металлической рамы;
МД-4		2	полка для экспонатов выполнить из металлического листа толщиной 3 мм; окрасить порошковым способом, цвет по каталогу RAL 2011 (насыщенный оранжевый); полку крепить к металлическим рамам стендов прерывистым сварным швом, с внутренней стороны металлической рамы;
МД-5		1	полка для экспонатов выполнить из металлического листа толщиной 3 мм; окрасить порошковым способом, цвет по каталогу RAL 2011 (насыщенный оранжевый); полку крепить к металлическим рамам стендов прерывистым сварным швом, с внутренней стороны металлической рамы;

Примечание:

1. металлические рамы см. Лист 15;
2. схема расположения деталей презентационных стендов см. Лист 16;

						0553/0554-АИ			
						Ленинградская обл., г. Гатчина, мкр. Орлова роща, д. 1, НИЦ "Курчатовский институт" - ПИЯФ, корпус №7, 1 этаж			
Изм.	Кол. уч.	Лист	№ док.	Подп.	Дата	Архитектурный проект интерьера в помещении "холл библиотеки" НИЦ "Курчатовский институт" - ПИЯФ.	Стадия	Лист	Листов
Разработал		Заятин			10.17		П	19	
Проверил					10.17				
ГАП					10.17				
Н. контр.					10.17				
						Презентационные стенды для 5-ти НО. Ведомость деталей стендов. (продолжение)			

Инд. № подл.	Подп. и дата	Взам. инв. №

ДИЗАЙН-КОД ОФОРМЛЕНИЯ ИНФОРМАЦИИ НА ПЛАНШЕТАХ.



Примечание:

1. для лучшего восприятия информации на верхних планшетах следует размещать схемы, фотографии, формулы или тезисный текст крупными буквами;
2. шрифт для планшетов использовать - Century Gothic;
3. печать информации производится на самоклеющейся пленке с обратной стороны планшета;
4. схема расположения планшетов Д-2 — Д-6 см. Лист 16;

						0553/0554-АИ			
						Ленинградская обл., г. Гатчина, мкр. Орлова роща, д. 1, НИЦ "Курчатовский институт" - ПИЯФ, корпус №7, 1 этаж			
Изм.	Кол. уч.	Лист	№ док.	Подп.	Дата	Архитектурный проект интерьера в помещении "холл библиотеки" НИЦ "Курчатовский институт" - ПИЯФ.	Стадия	Лист	Листов
Разработал		Заятин			10.17		П	20	
Проверил					10.17				
ГАП					10.17				
Н. контр.					10.17	Презентационные стенды для 5-ти НО. Дизайн-код оформления информации на планшетах.			


Согласовано

Взам. инв. №

Подп. и дата

Инв. № подл.

АРТ-ПАННО "УСТАНОВКИ"

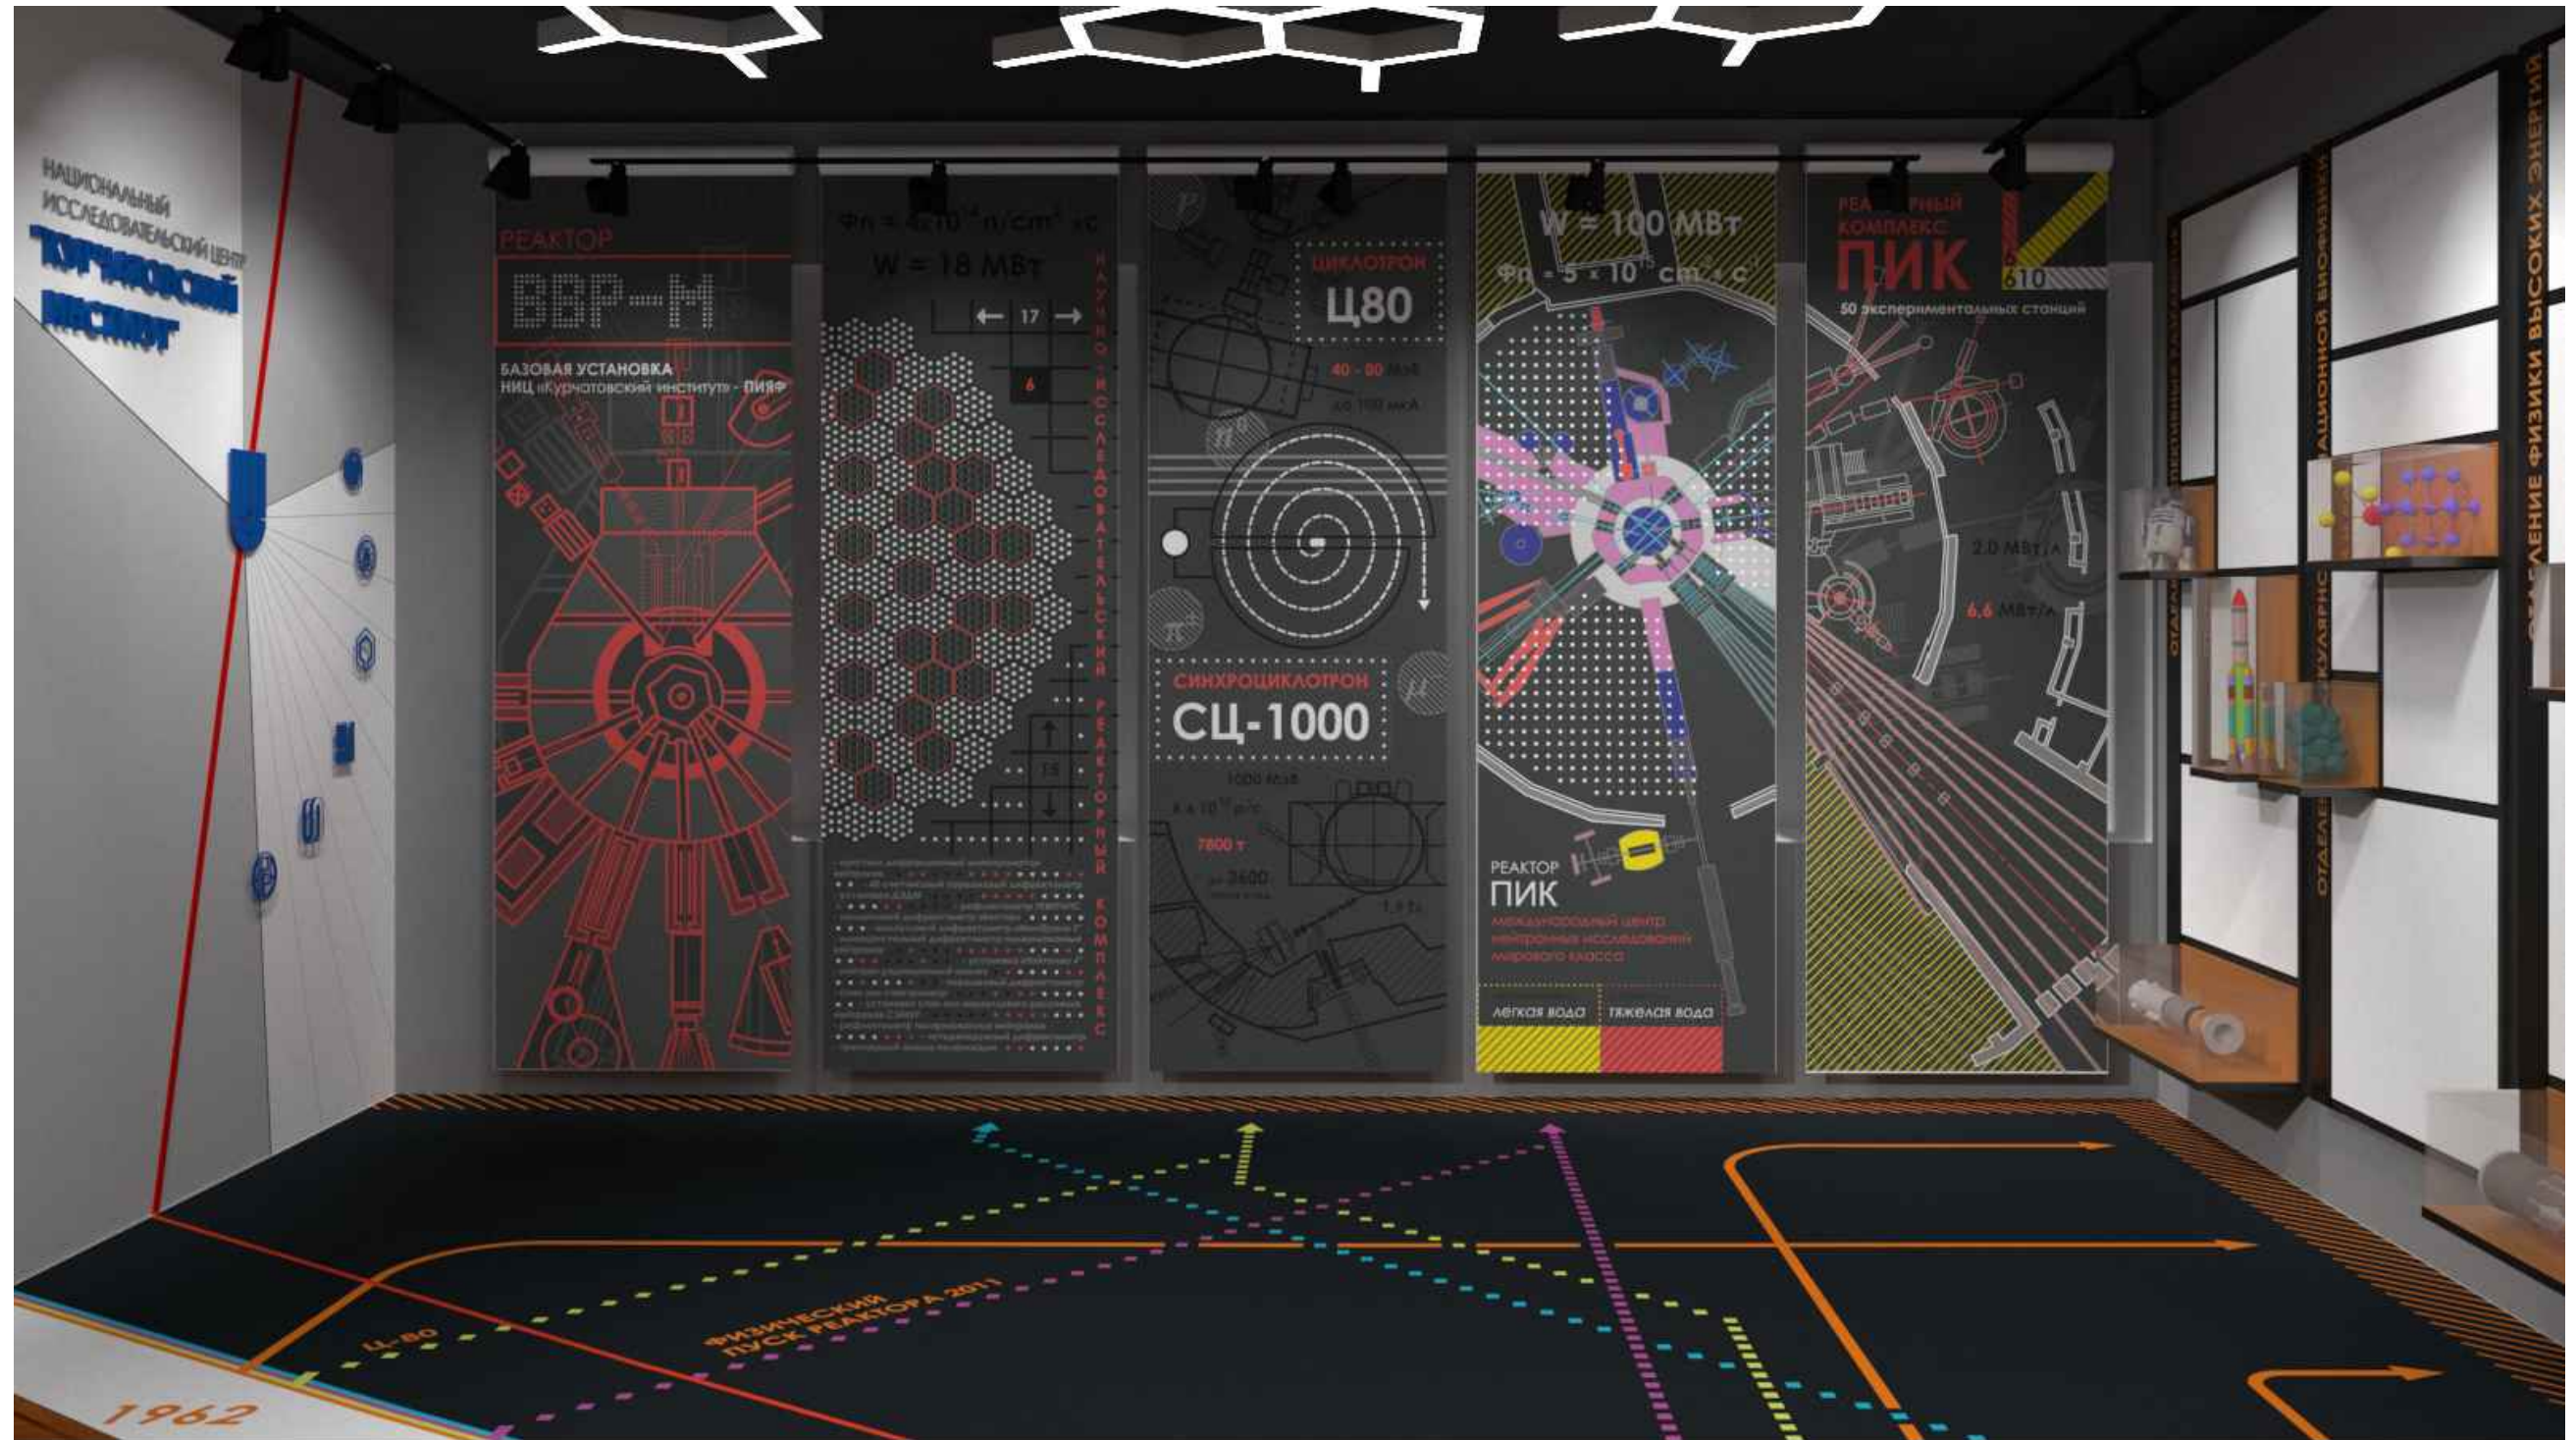

Согласовано


Инд. № подл.	
Подп. и дата	
Взам. инв. №	

Примечание:


1. арт-панно - ролл шторы с печатью на ткани блэкаут методом ультрафиолетовой печати;
2. файл для печати на ролл шторах см. файл на электронном носителе в приложении к документации;
3. для печати использовать ткань блэкаут серого цвета;

						0553/0554-АИ			
						Ленинградская обл., г. Гатчина, мкр. Орлова роща, д. 1, НИЦ "Курчатовский институт" - ПИЯФ, корпус №7, 1 этаж			
Изм.	Кол. уч.	Лист	№ док.	Подп.	Дата	Архитектурный проект интерьера в помещении "холл библиотеки" НИЦ "Курчатовский институт" - ПИЯФ.	Стадия	Лист	Листов
Разработал		Замятин			10.17		П	21	
Проверил					10.17				
ГАП					10.17				
Н. контр.					10.17	Арт-панно "Установки"			

ПОДИУМЫ ДЛЯ ЭКСПОНАТОВ. ИЗОМЕТРИЯ

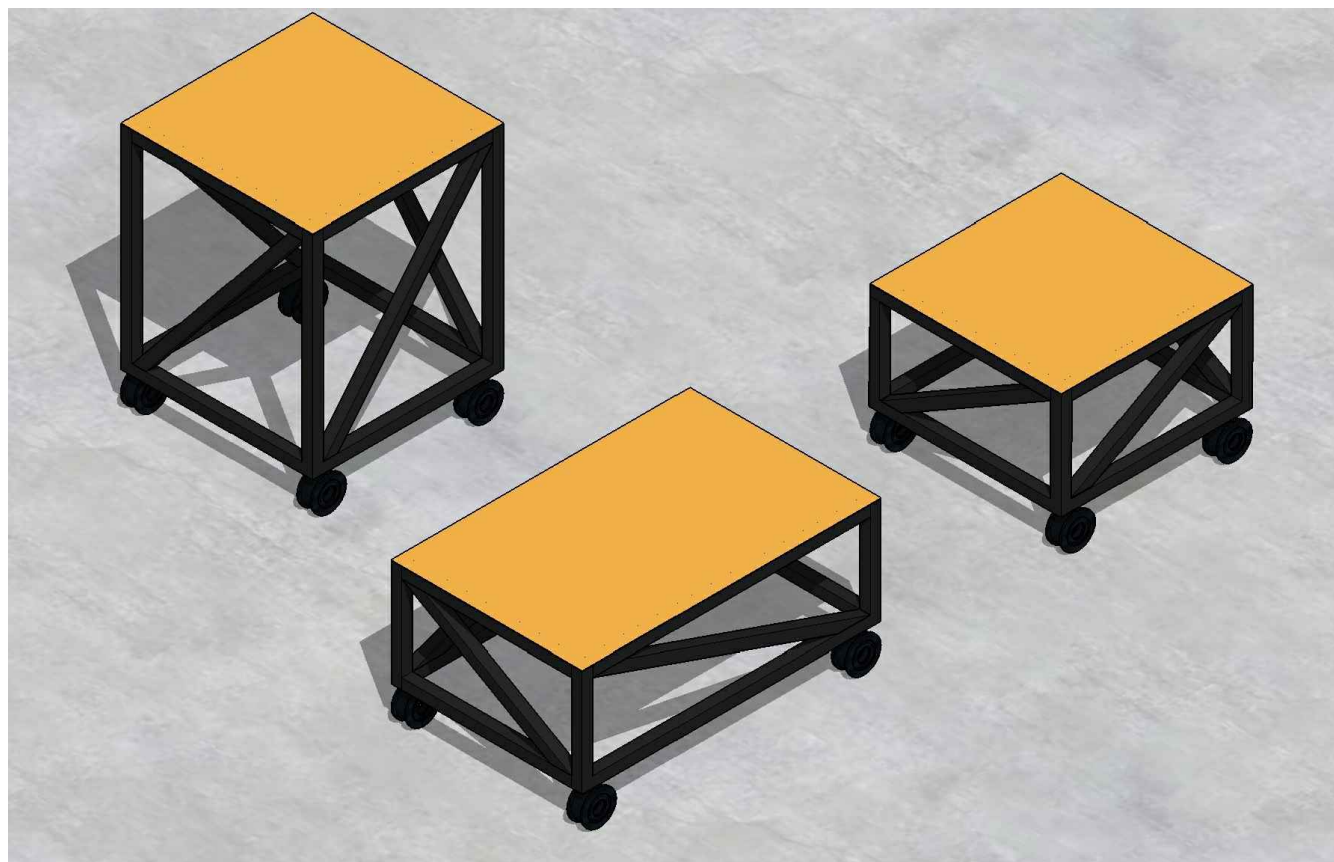

АРТ-ОБЪЕКТ "СИНХРОЦИКЛОТРОН"

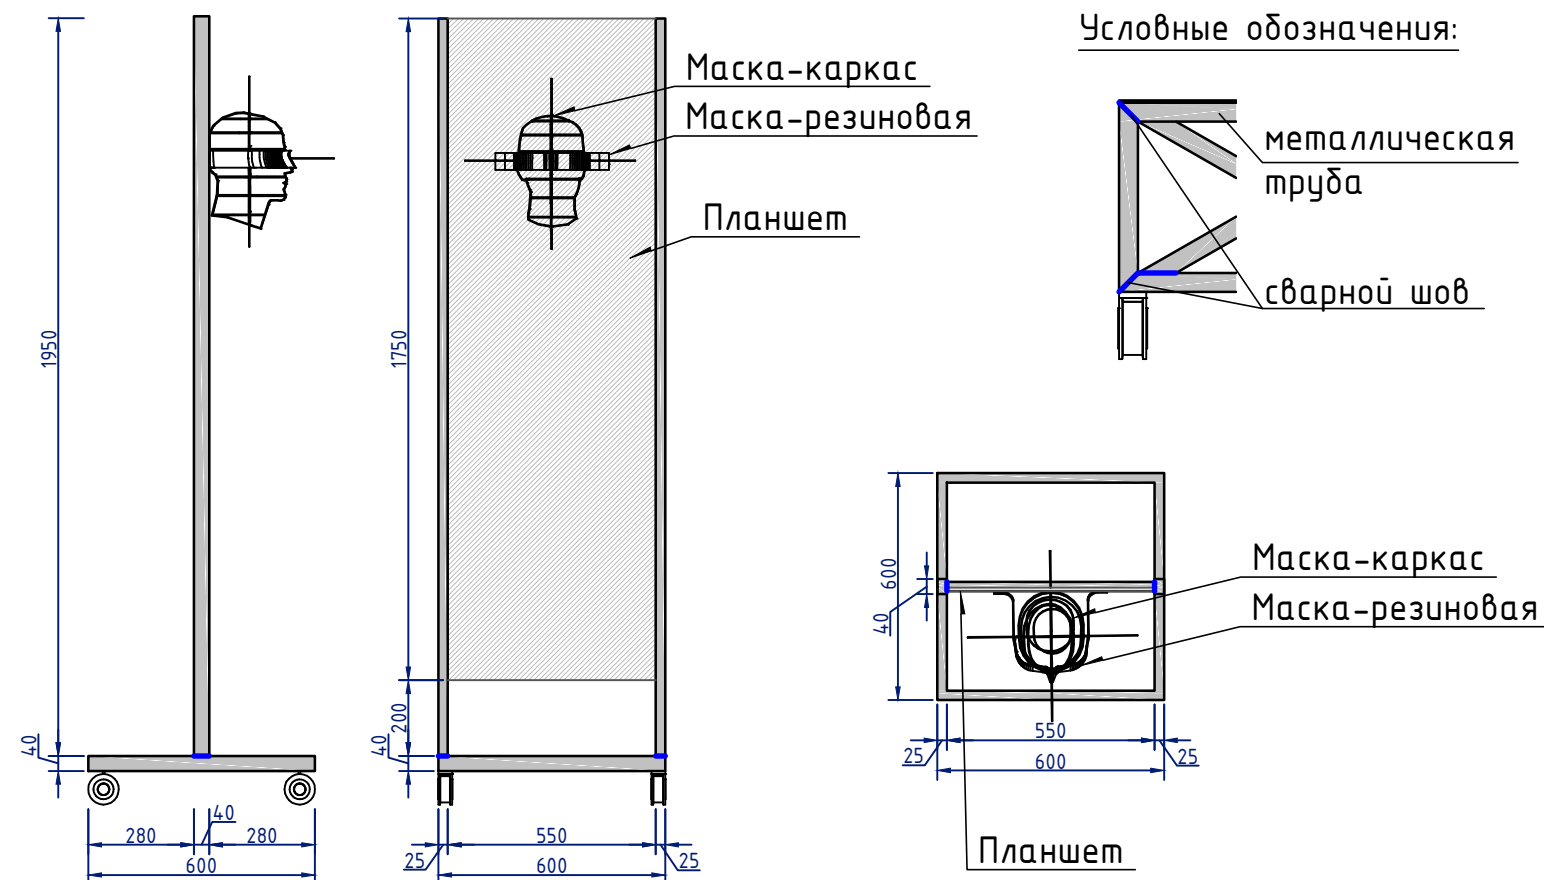


ПОДИУМ 1.


ПОДИУМ 2.

ПОДИУМ 3.


ФАСАД. М 1:20

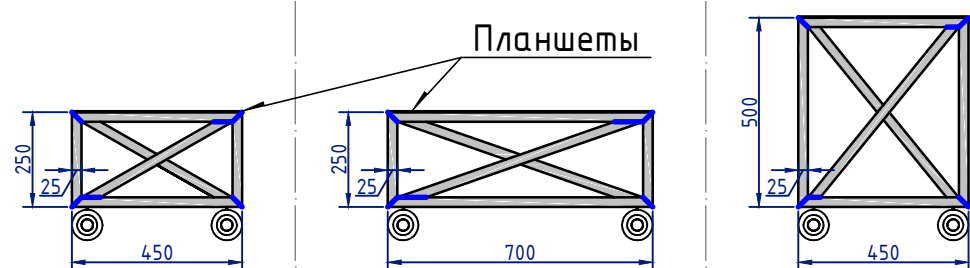

ФАСАД. М 1:20

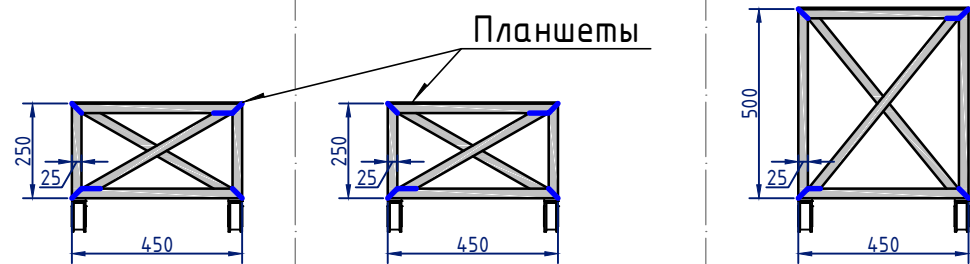

ПЛАН. М 1:20

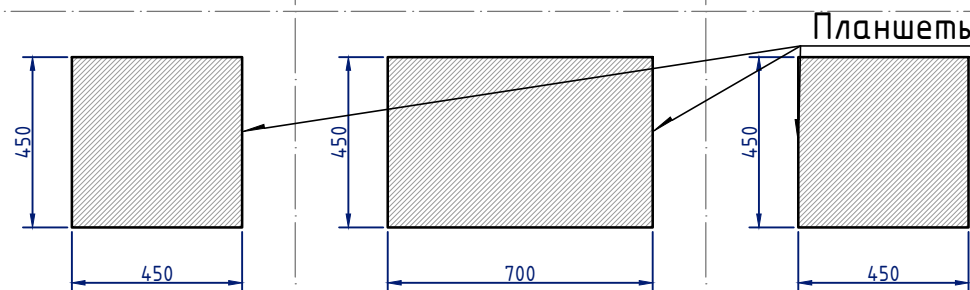

Примечание:

1. подиумы 1-3 изготовить из металлической трубы прямоугольного сечения 40x25 мм, сварные швы выполнить сплошным швом, после сварки зашлифовать;
2. окрасить рамы подиумов порошковым способом, цвет по каталогу RAL - 9011 (графитно-серый);
3. Планшет подиумов выполнить из металлического листа толщиной 3 мм, окрасить порошковым способом, цвет по каталогу RAL - 2011 (насыщенный оранжевый); крепить к металлическим рамам прерывистым сварным швом, с внутренней стороны металлической рамы;
4. металлический каркас арт-объекта выполнить из металлической трубы прямоугольного сечения 40x25 мм, сварные швы выполнить сплошным швом, после сварки зашлифовать; окрасить раму арт-объекта порошковым способом, цвет по каталогу RAL - 9011 (графитно-серый);
5. планшет для арт-объекта выполнить из белого полупрозрачного оргстекла толщиной 5 мм, печать информации на самоклеющейся пленке с обратной стороны объекта;
6. маска-каркас арт-объекта выполнена из металлического прута в масштабе 1:1; закреплена к планшету на болты; резиновая маска крепится к планшету и маске-каркасу на болты;
7. колесики для подиумов и арт-объекта использовать металлические с литой резиной и стопорами, макс. нагрузка на одно колесо 110 кг.;

Согласовано

Взам. инв. №

Подп. и дата

Инв. № подл.

0553/0554-АИ

Ленинградская обл., г. Гатчина, мкр. Орлова
роща, д. 1, НИЦ "Курчатовский институт"
- ПИЯФ, корпус №7, 1 этаж

Изм.	Кол. уч.	Лист	№ док.	Подп.	Дата	Архитектурный проект интерьера в помещении "холл библиотеки" НИЦ "Курчатовский институт" - ПИЯФ.	Стадия	Лист	Листов
Разработал					10.17		Подиумы для экспонатов. Арт-объект "Синхроциклотрон"	П	22
Проверил					10.17				
ГАП					10.17				
Н. контр.					10.17				

ВИЗУАЛИЗАЦИЯ. ИСТОРИЧЕСКАЯ ЗОНА




Согласовано

Инд. № подл.	Подп. и дата	Взам. инв. №

						0553/0554-АИ				
						Ленинградская обл., г. Гатчина, мкр. Орлова роща, д. 1, НИЦ "Курчатовский институт" - ПИЯФ, корпус №7, 1 этаж				
Изм.	Кол. уч.	Лист	№ док.	Подп.	Дата	Архитектурный проект интерьера в помещении "холл библиотеки" НИЦ "Курчатовский институт" - ПИЯФ.	Стадия	Лист	Листов	
Разработал		Замятина			10.17		Визуализация	П	23	
Проверил					10.17					
ГАП					10.17					
Н. контр.					10.17					

ВИЗУАЛИЗАЦИЯ. ИСТОРИЧЕСКАЯ ЗОНА

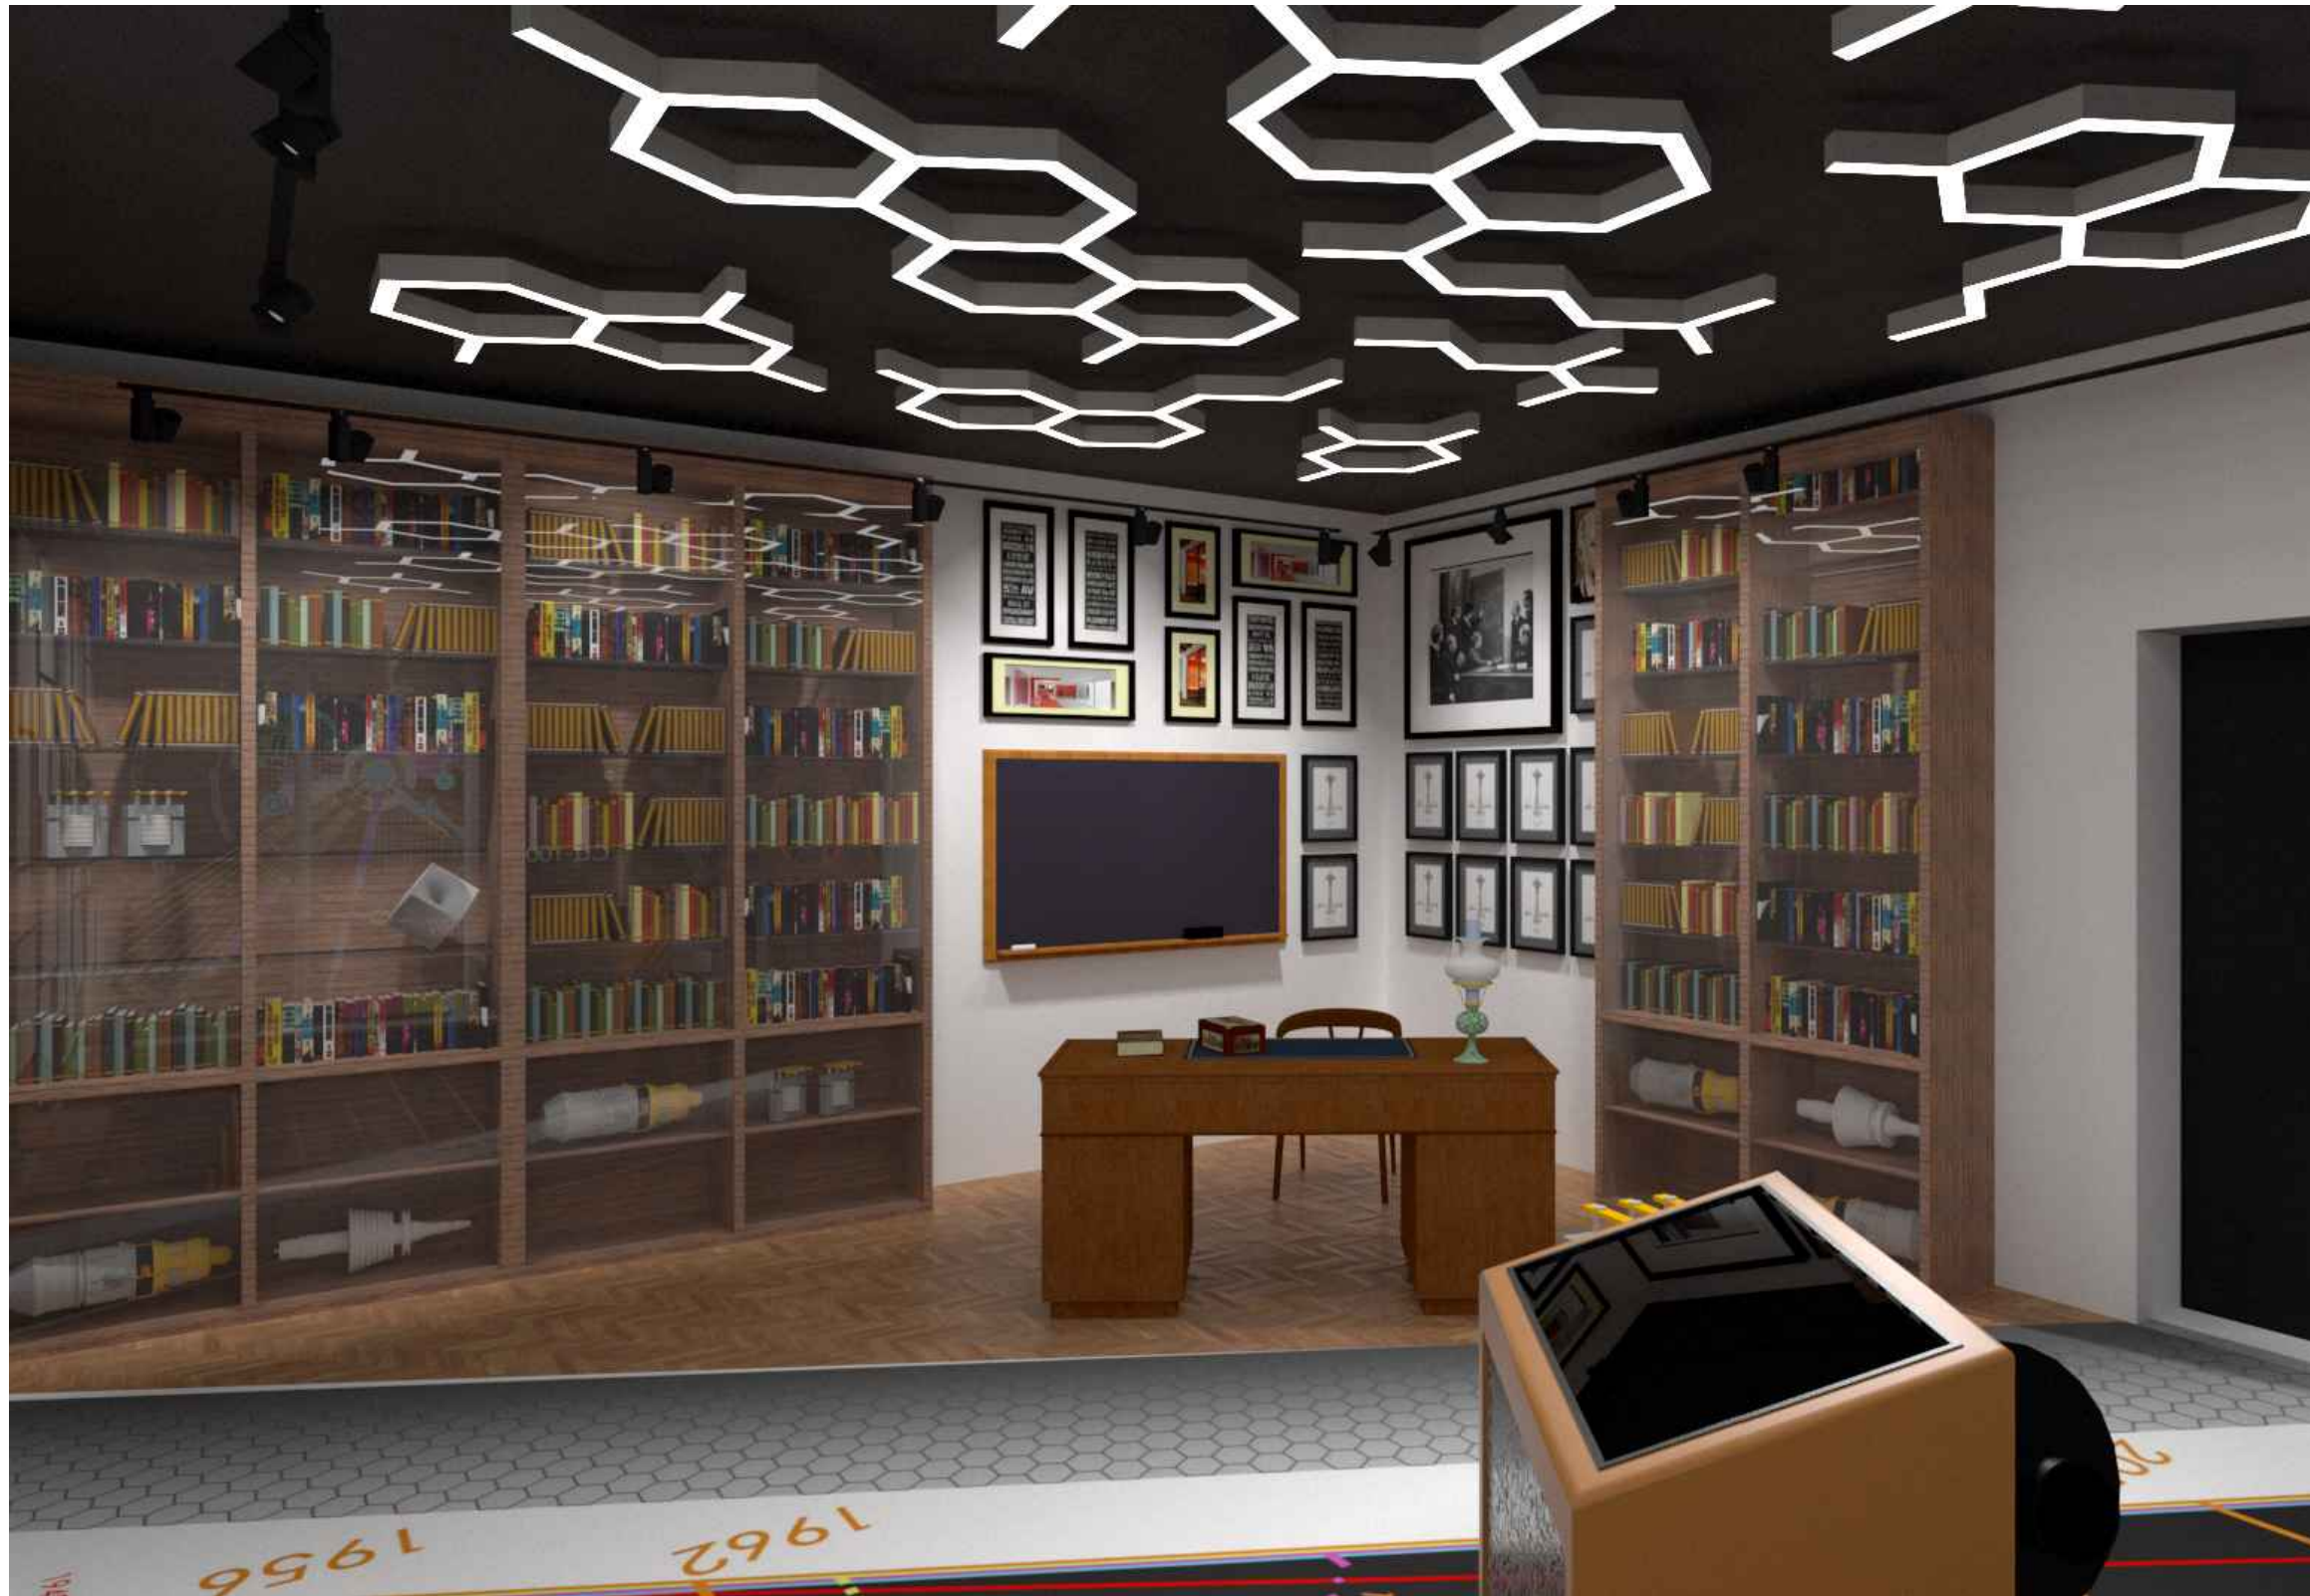

Согласовано

Инв. № подл. Подп. и дата. Взам. инв. №

						0553/0554-АИ			
						Ленинградская обл., г. Гатчина, мкр. Орлова роща, д. 1, НИЦ "Курчатовский институт" - ПИЯФ, корпус №7, 1 этаж			
Изм.	Кол. уч.	Лист	№ док.	Подп.	Дата	Архитектурный проект интерьера в помещении "холл библиотеки" НИЦ "Курчатовский институт" - ПИЯФ.	Стадия	Лист	Листов
Разработал	Замятина				10.17		П	24	
Проверил					10.17				
ГАП					10.17				
Н. контр.					10.17				
Визуализация									

ВИЗУАЛИЗАЦИЯ. ОФОРМЛЕНИЕ СТЕНЫ ПО НИЦ "КИ"



Согласовано

Инв. № подл.	Подп. и дата	Взам. инв. №

Изм.	Кол. уч.	Лист	№ док.	Подп.	Дата
Разработал		Замятина			10.17
Проверил					10.17
ГАП					10.17
Н. контр.					10.17

0553/0554-АИ

Ленинградская обл., г. Гатчина, мкр. Орлова
роща, д. 1, НИЦ "Курчатовский институт"
- ПИЯФ, корпус №7, 1 этаж

Архитектурный проект интерьера в
помещении "холл библиотеки" НИЦ
"Курчатовский институт" - ПИЯФ.

Стадия	Лист	Листов
П	25	

Визуализация

ВИЗУАЛИЗАЦИЯ. СОВРЕМЕННАЯ ЗОНА. ПРЕЗЕНТАЦИОННЫЕ СТЕНДЫ



Согласовано

Инв. № подл.	Подп. и дата	Взам. инв. №

Изм.	Кол. уч.	Лист	№ док.	Подп.	Дата
Разработал	Замятина				10.17
Проверил					10.17
ГАП					10.17
Н. контр.					10.17

0553/0554-АИ		
Ленинградская обл., г. Гатчина, мкр. Орлова роща, д. 1, НИЦ "Курчатовский институт" - ПИЯФ, корпус №7, 1 этаж		
Архитектурный проект интерьера в помещении "холл библиотеки" НИЦ "Курчатовский институт" - ПИЯФ.	Стадия П	Лист 26
Визуализация		

ВИЗУАЛИЗАЦИЯ. СОВРЕМЕННАЯ ЗОНА.



Согласовано

Инв. № подл. Подп. и дата. Взам. инв. №

						0553/0554-АИ				
						Ленинградская обл., г. Гатчина, мкр. Орлова роща, д. 1, НИЦ "Курчатовский институт" - ПИЯФ, корпус №7, 1 этаж				
Изм.	Кол. уч.	Лист	№ док.	Подп.	Дата	Архитектурный проект интерьера в помещении "холл библиотеки" НИЦ "Курчатовский институт" - ПИЯФ.	Стадия	Лист	Листов	
Разработал		Замятина			10.17		Визуализация	П	27	
Проверил					10.17					
ГАП					10.17					
Н. контр.					10.17					